

# Curriculum Gráfico

*Alejandra Gbarlucea*

- Diseño Gráfico de Anteproyectos
- Diseño Gráfico de Piezas de Proyectos
- Diseño y ejecución de Maquetas
- Diseño Gráfico de Proyectos de Paisajismo
- Diseño Gráfico de Afiches y Logotipos
- Macrofotografía de Flora/Naturaleza



*\*Piezas de entrega Anteproyectos*



# Proyecto Territorial eat local

\**Plug*

## CORREDORES ORGÁNICOS

• LA PROPUESTA PRETENDE GENERAR MECANISMOS ESTRÁTICOS QUE HACAN POSIBLE LA CONSTRUCCIÓN DE NUEVOS PAISAJES ALIMENTICIOS EN LOS CIUDADOS, TENIENDO ENCUENTRO ALGUNAS PROBLEMÁTICAS DE LAS SOCIEDADES ACTUALES COMO SON LAS PERSONAS SIN TIERRA, DE LA EMERGENCIA Y LA ATROFIA CULTURAL DE DESPERDICIOS, BASURA, DESARROLLO URBANO, ALÉJATE LO QUE LLAMAMOS EN CORREDORES ORGÁNICOS, FORMANDO UNA PIRMACIÓN LOCAL Y DANDO ESTAMBIENTOS URBANOS SALTÓN LOS MEDIOS TRANSPORTATIVOS DE PRECIOSOS PRODUCTOS ORGÁNICOS EN LOS TERRITORIOS Y COOPERACIÓNDOS CON LAS RUTAS, TENDIDO EN CUENTA SU CONDICIÓN DE AGRO-URBANOS.

• UTILIZAREMOS HERRAMIENTAS QUE TENDRÁN A TALES FINES, ENTRE ESTAS SON EL COMPOST, LA ATOMÍA, LA TINTA NATURAL, LA LUMINOSIDAD, LOS RETORNOS SANITARIOS, ASISTENCIA Y CONSEJO PARA LOS CAMPESINOS, LA VIDA SANA, EL MEJOR CONSUMO Y COMPRA, INCORPORACIÓN DE SEMILLAS, LA RECUPERACIÓN DE SUELOS, LA RECICLAJE, LA APALIACIONES, ESTO DIRIMIENDO LA SUSTENIBILIDAD EN LA COMIDA QUE HACEMOS, NO SOLO PARTIENDO ESTANNALES, SINO TAMBÉN EN LA TERRITORIALIDAD QUE ENTRELLA EN CASAMIENTO DE REDUCIR EL NÚMERO DE INTERACCIONES ALIAS QUE HAYA EL PRECIO DE LOS PRODUCTOS, SE GARANTIZA UNA MAYOR FRECUENCIA, CALIDAD Y CALIDAD DE LOS ALIMENTOS, TAMBIÉN ESTIMULA EL CONSUMO Y LA ECONOMÍA LOCAL. AGRICULTURA ORGÁNICA ES UN SISTEMA PARA CULTIVAR UNA EXPANSIÓN AL PUEBLO AUTONÓMICO, SISTEMA QUE ALIMENTACIÓN DIFIMA LOS PROCESOS NATURALES EN SUS PRODUTOS, DEMANDANDO PARA LA ZONA NITRATO COMESTIBLE, HACIENDO LO SIGUIENTE DE ESTA FORMA OBTENER ALIMENTOS SABORIZADOS ALTAZUEZAS QUE SE CONSERVAN ALARGANDO LA TIERRA, Y SE RESPETA EL MEDIO AMBIENTAL, TODO ELLO DE MANERA SOSTENIBLE Y ECOLÓGICA.

• PLAZA DE AGUA: LOS PRINCIPALES OBJETIVOS SON: TRABAJAR CON LOS ECO-SISTEMAS DE FORMA INTEGRADA, HACER Y MEJORAR LAS ÁREAS VERDES, QUE SERÁN PRODUCTOS ALIMENTICIOS LIBRES DE RESIDUOS QUÍMICOS, UTILIZAR UN MUY BAJO NÚMERO DE RECURSOS RENOVABLES Y LOCALES, MANTENER LA DIVERSIDAD GENÉTICA DEL SISTEMA Y DE SU ENTORNO, EVITAR LA CONTAMINACIÓN Y QUE RESULTE EN LAS INDUSTRIAS AGROALIMENTARIAS, PERMITIR QUE LOS AGRICULTORES TENGAN SU SISTEMA DE FORMA SUSTENTABLE.

• VÍAS VERDES: INFRAESTRUCTURAS DESTINADAS AL TRÁFICO LIGERO NO MOTORIZADO. LA CREACIÓN DE ESTAS VÍAS PERMITE AVANZAR A ESTE DÍA CON UNA ESTRATEGIA A LARGO PLAZO DE LUCHA CONTRA LA CONTAMINACIÓN.

• PARA ESTO SE DEBEN GENERAR POLÍTICAS SOCIALES QUE ACOMPAÑEN EL

PROCESO DE CONCENTRACIÓN DE LOS SUELOS RELATIVAMENTE A NUEVAS

NORMATIVAS ACORDES A LAS NECESIDADES DEL DESARROLLO SUSTENTABLE, MANTENIENDO

LA CALIDAD DE VIDA Y SALVANDO AL MIENTRAS ESTA

CADA UNA DE ESTAS HERRAMIENTAS CARACTERIZAN EL PAÍSAJE QUE HABITA PARA

TIEMPO POR LOS SUELOS NATURALES, SE DEBEN ANTIQUAR LOS SUELOS DE LA CULTURA

PARA QUE REALMENTE FUNCIONE EL PAÍSAJE.

• PROponemos NUEVOS PAISAJES LOS CUales ESTARAN ASOCIADOS AL CONSUMO

ORGÁNICO QUE PRODUCE DIFERENTES TEXTURAS Y COLORES Sobre EL TERRITORIO EL MISMO, SE COMPORTA DE DIFERENTE MANERA DENTRO DEL SISTEMA CARRETERO,

GENERANDO ASÍ PARTICULARIDADES PROPIAS, BIEN ALQUANT

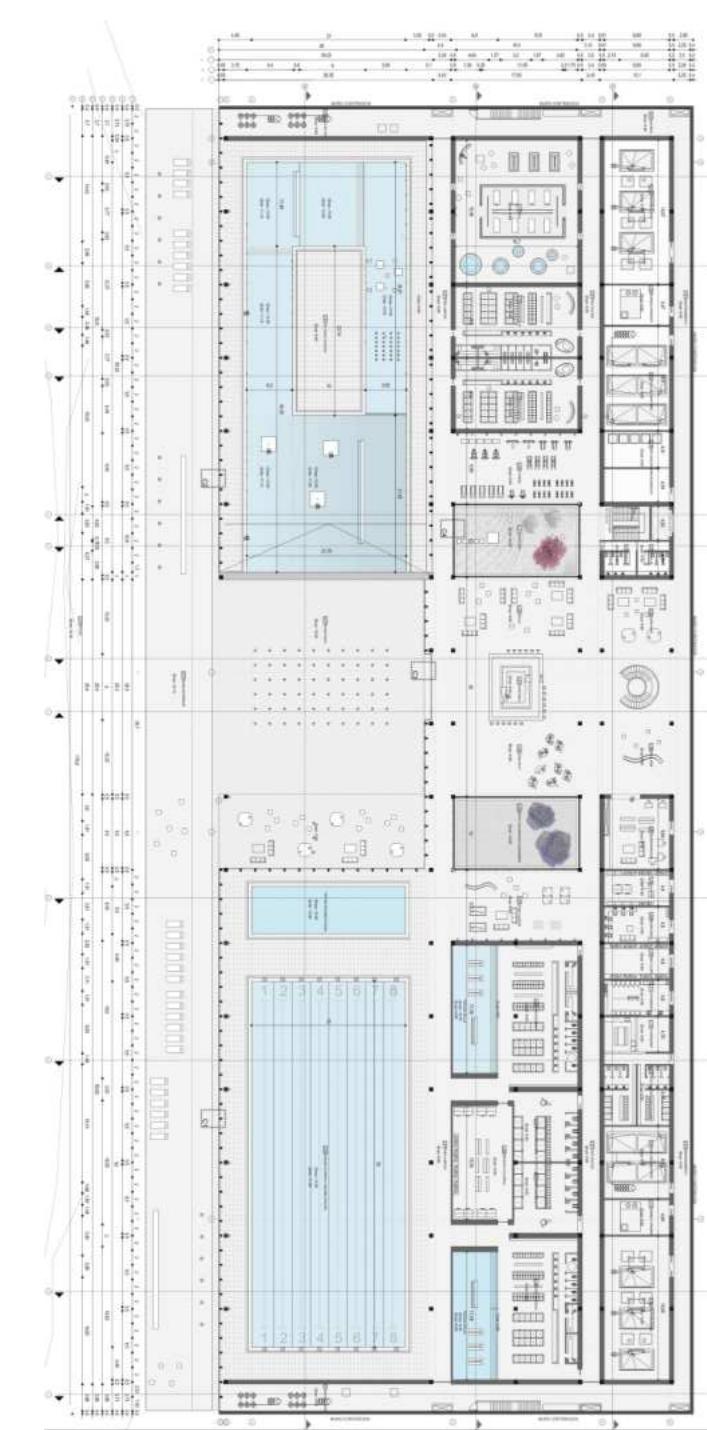
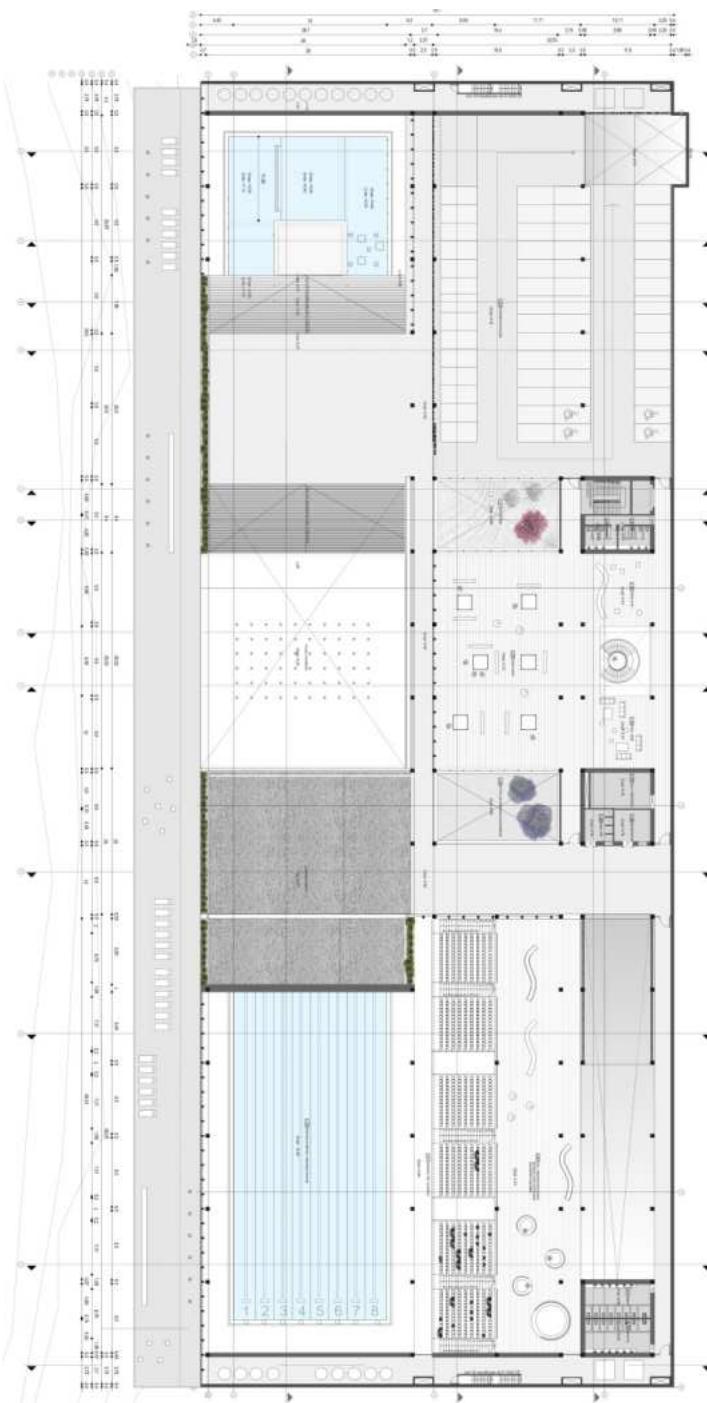
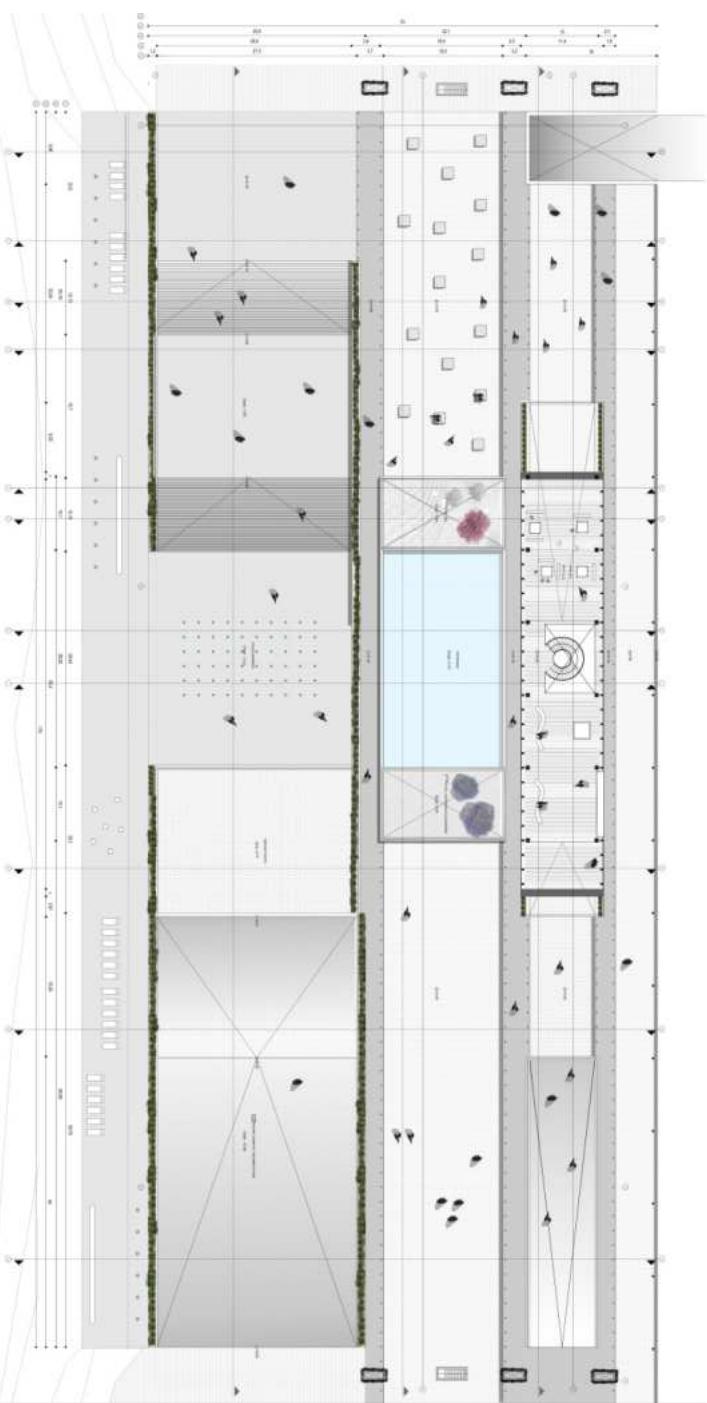




Se trata de una experiencia innovadora de diseño urbano que pretende promover el intercambio social y ser más sostenible que los modelos convencionales. La generación de piscinas para diversas disciplinas, hacen de p00l Park un centro de referencia para el desarrollo de actividades acuáticas.

Tiene un doble objetivo: uno de carácter social que persigue la generación de actividad y otro de carácter paisajístico. El centro acuático ofrece: una piscina Olímpica cerrada con gradas, piscinas interiores recreativas frías y calientes, saunas, hidromasajes, aquagym y fitness completan las zonas de tratamientos y cuidado del cuerpo. Una piscina exterior con agua de río, solarium y plataformas flotantes hacen al complejo aún más atractivo.

El interés por la generación del espacio interior donde el uso de la luz natural por medio de patios, la climatización por sistemas pasivos, y la optimización de los recursos demuestran el interés por atender los criterios medioambientales y de sostenibilidad que subyacen en todas las determinaciones del proyecto. Se incorpora al paseo de la rambla y privilegia el espacio público, equipándolo para múltiples actividades y acontecimientos, más allá de todo aquello planificable; un espacio donde el ciudadano pueda actuar en libertad y en el que tenga cabida la espontaneidad.



# \*Centro AcuáticoPool Park

## Gráficos Entrega - Corte esc 1.50 y Fotomontajes

(1) Pasamanos de acero inoxidable diámetro 7 cm



(2) Muro de madera de Eucalyptus nacional



(3) Abertura de aluminio tipo Gata



(4) araña de acero inoxidable tipo 1404  
ver detalle adertura



(5) Pilar de vidrio templado con araña de acero inox. ver detalle adertura



(6) Planta colgante



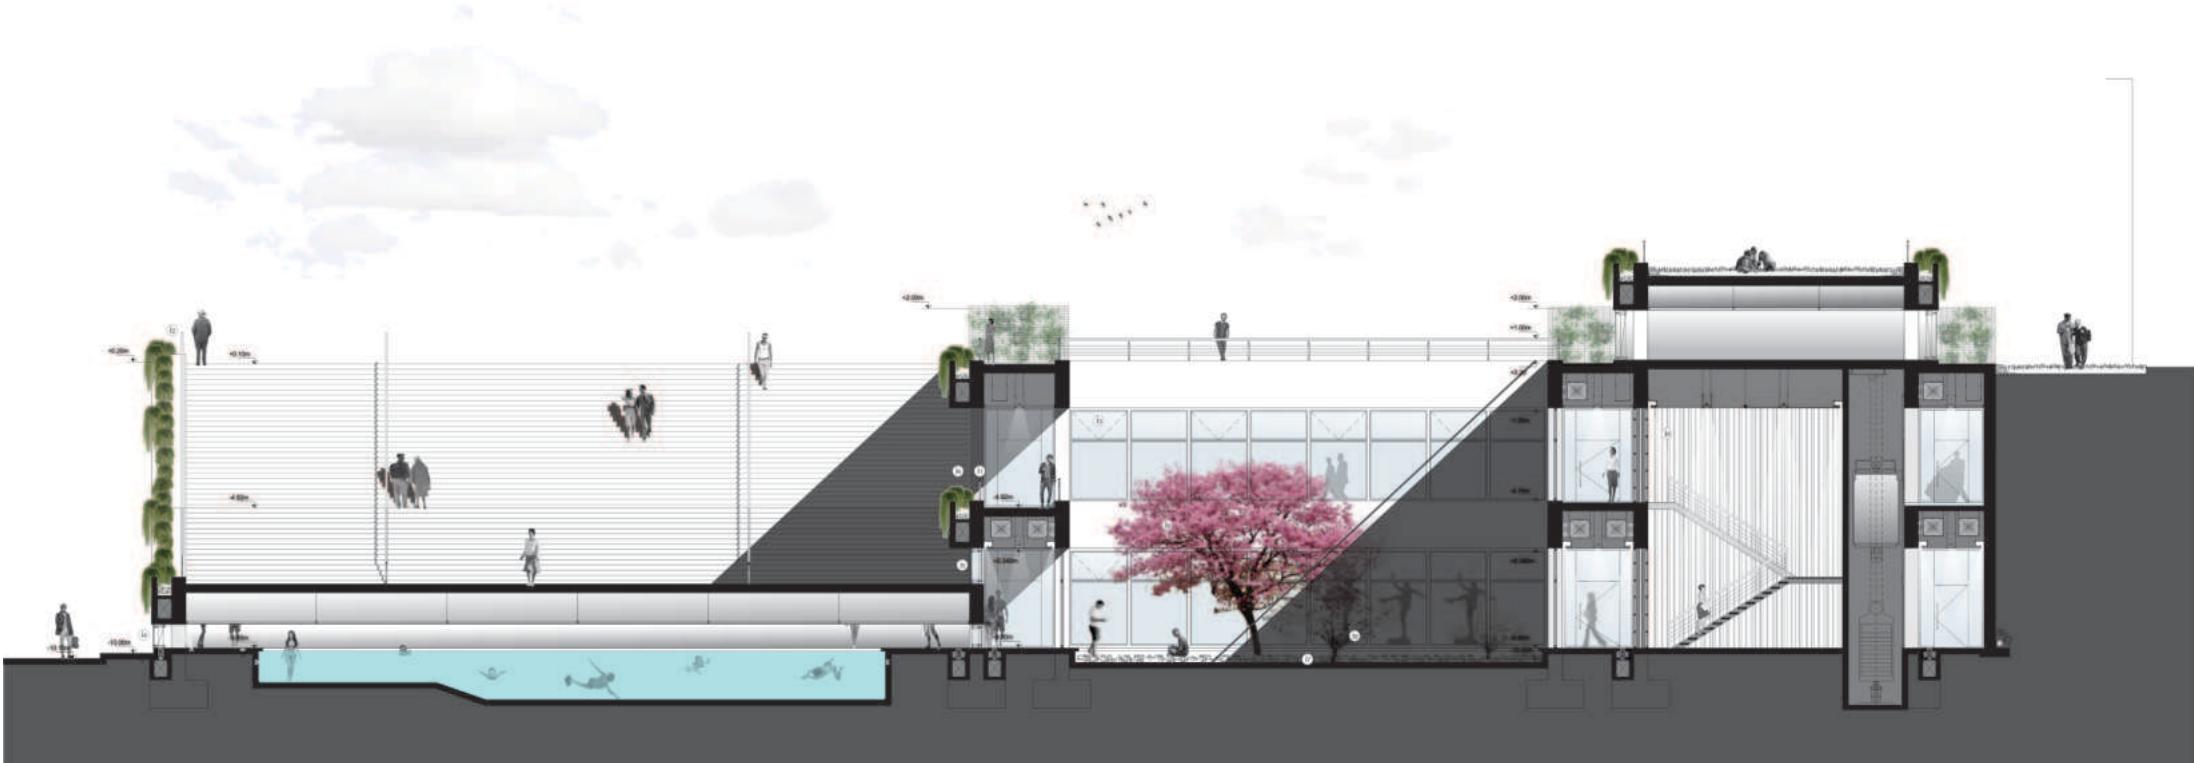
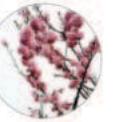
(7) Piedras color gris claro diámetro max 1cm



(8) Cerezo Blanco. Prunus Cerasus. Árbol de gran porte con follaje caedizo. Hojas ovoides. Flores blancas, dispuestas en fascículos umbeliformes.



(9) Cerezo Blanco\_ prunus avium L. Tronco color pardo rojizo, hoja oblonga y flores rosa. Flores en brotes y mayo



# \*Centro AcuáticoPool Park

## Gráficos Entrega - Corte esc 1.50 y Fotomontajes

(1) Escalera con Pasamanos acero inox



(2) chorro de Pastilla Gres color blanco



(3) Pavimentos terminación macrocrecimiento gris claro



(4) Pastilla Gres color blanco



(5) Muro de piedra laja en látillo color gris claro



(6) Perfiles autoportantes de vidrio U-Glass translucido



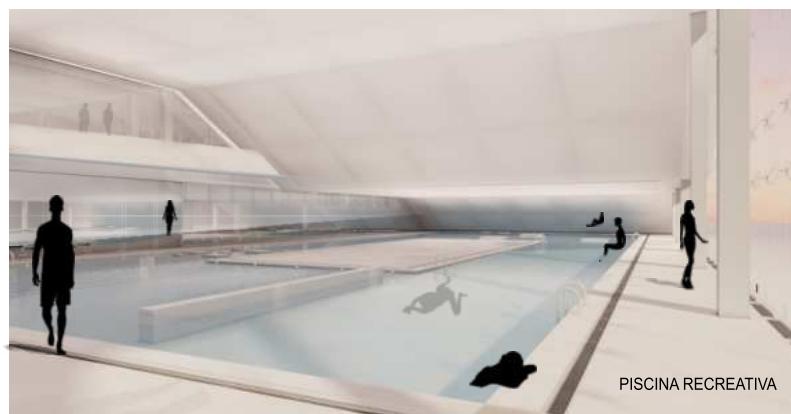
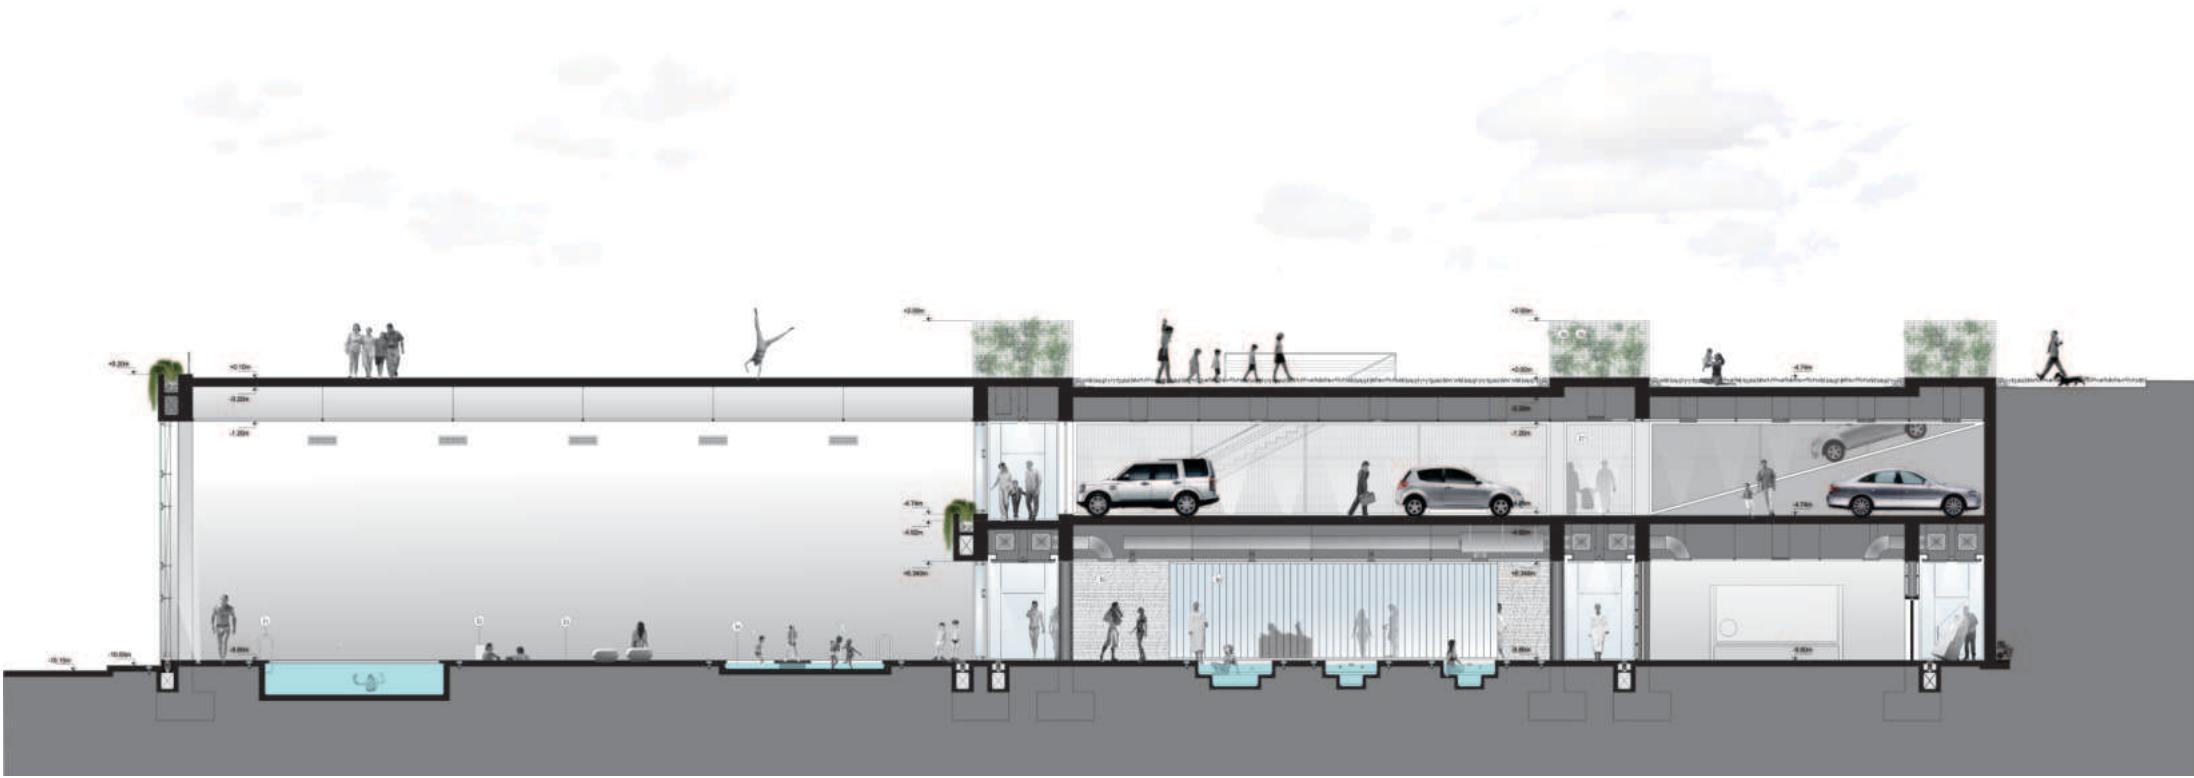
(7) Malla metálica tipo R&R 14x1 Acero inox AISI



(8) Arbusto Aljustre Hoja perenne Resistente a todo tipo de condiciones climáticas



(9) Malla metálica tipo OMEGA Acero inox Aa151




PISCINA RECREATIVA





### VENTAJAS DEL TECHO VERDE :

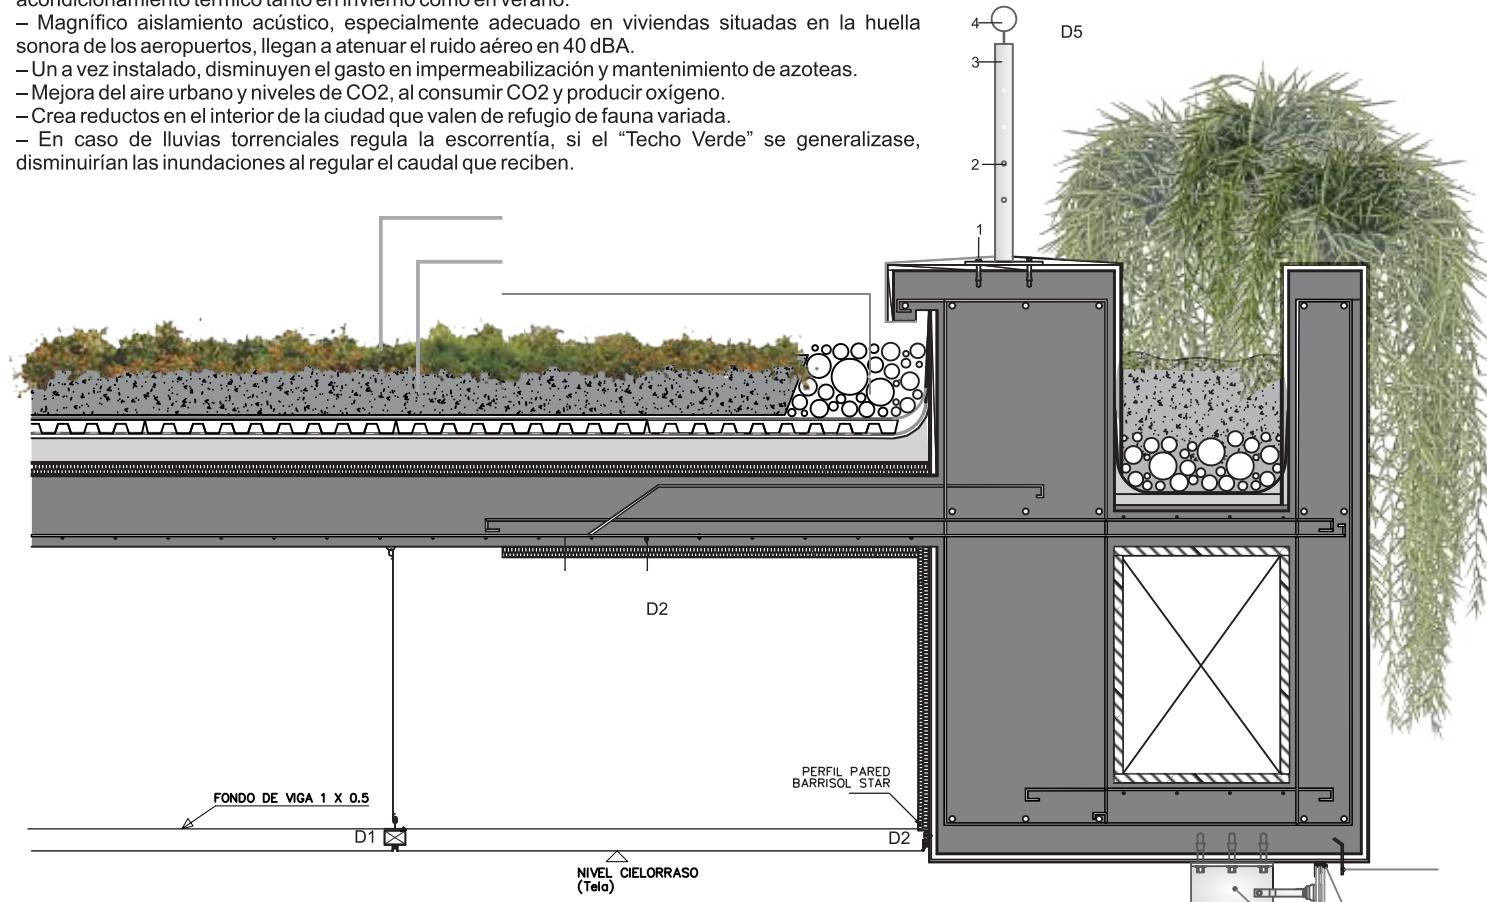- Aumenta la inercia térmica del edificio, al evitar el impacto directo de las heladas y de los rayos solares sobre los techos a la vez que evapora agua, lo que redundaría en un claro ahorro de energía en acondicionamiento térmico tanto en invierno como en verano.
- Magnífico aislamiento acústico, especialmente adecuado en viviendas situadas en la huella sonora de los aeropuertos, llegan a atenuar el ruido aéreo en 40 dBA.
- Una vez instalado, disminuyen el gasto en impermeabilización y mantenimiento de azoteas.
- Mejora del aire urbano y niveles de CO<sub>2</sub>, al consumir CO<sub>2</sub> y producir oxígeno.
- Crea reductos en el interior de la ciudad que valen de refugio de fauna variada.
- En caso de lluvias torrenciales regula la escorrentía, si el "Techo Verde" se generalizase, disminuirían las inundaciones al regular el caudal que reciben.



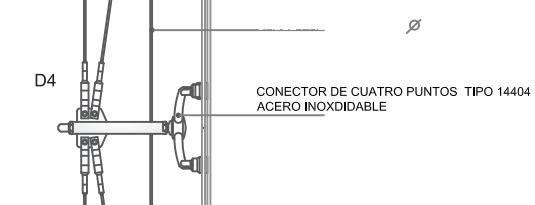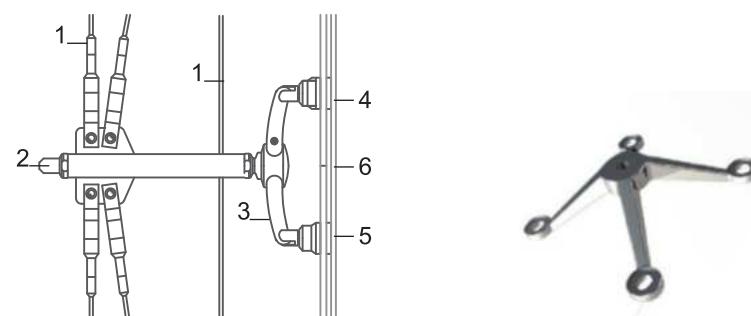ARAÑA DE ACERO INOX  
PARA TENSORES DE ACERO





pool park | PFC  
2012





pool park | PFC  
2012

## Diseño Gráfico

Arquitectura  
Paisajismo

\* *Gráficos y Entregas Profesionales*

## Opcion 1

Green roof & stones



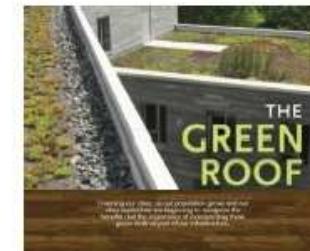
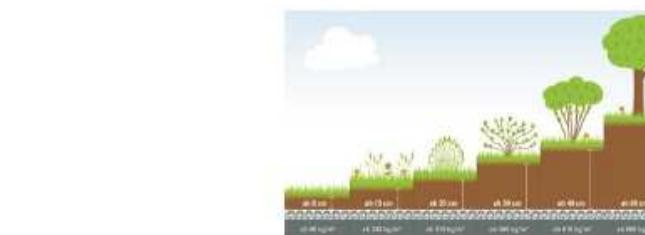
### Sistema modular Verde fácil.

Sistema PREMIUM

Sistema ideal para la construcción de  
terrenos verdes - perfiles en altura.  
Seguro para la arquitectura y óptimo desarrollo de la  
vegetación.



<https://www.verdefacil.com/>




#### Environmental Benefits

There are many benefits of a green roof:  
Reducing rainwater runoff, reducing the  
amount of energy needed for heating/cooling,  
Improving urban heat islands. These are  
just a few of many, many benefits of a green roof.  
They create cool, dry, moist and visible habitat  
space. Common names: Plant Roof or  
GRF.



#### Improved Air Quality

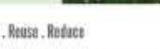1. Plants remove air pollutants through  
the process of photosynthesis.  
2. Plants remove dust through  
the process of trapping dust particles.  
3. Plants remove odors through  
the process of trapping odors.




#### Recycle, Reuse, Reduce

- Recycle the removal of  
the roof deck through  
demolition.
- Reduce the removal of  
dust from the roof  
through recycling.
- Reuse materials &  
reduce waste & debris  
from the roof.



#### Maceteros de diferentes alturas



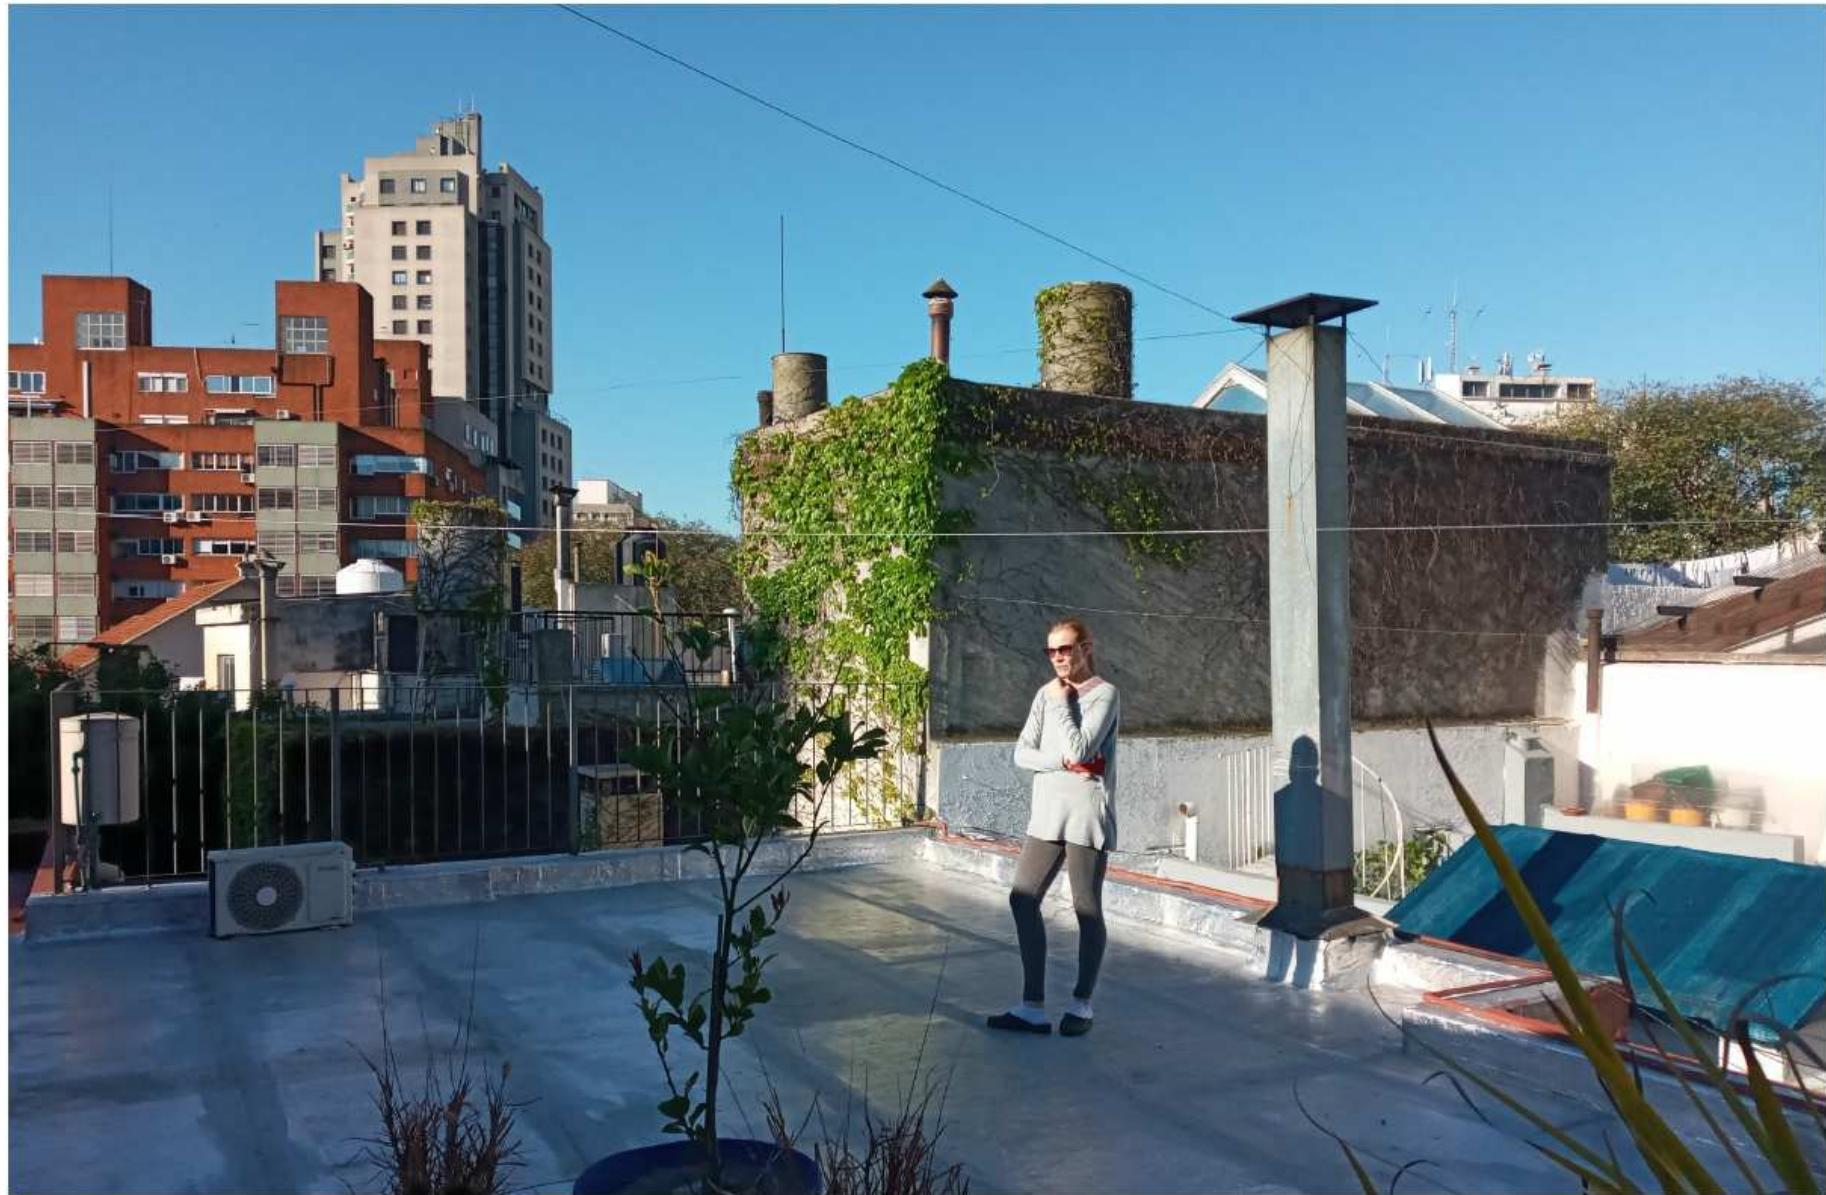

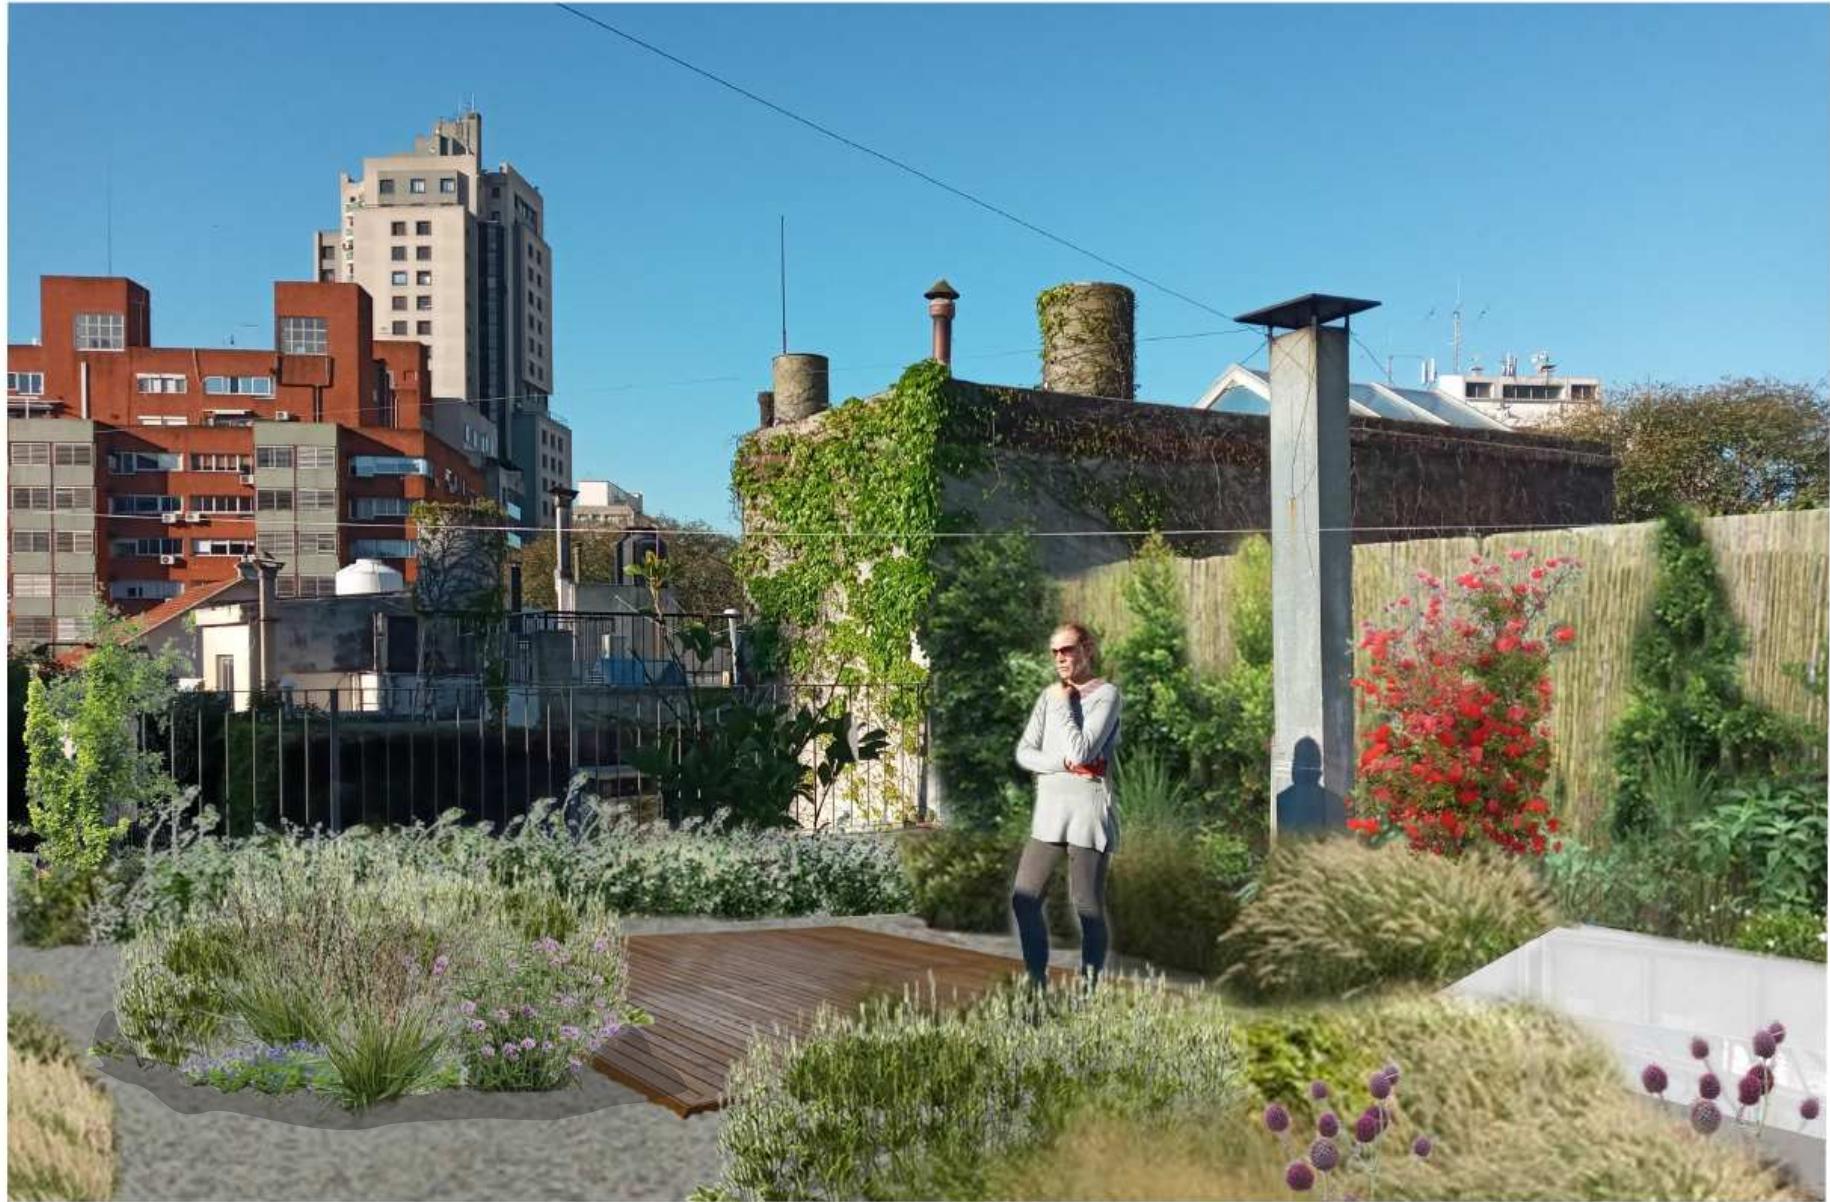




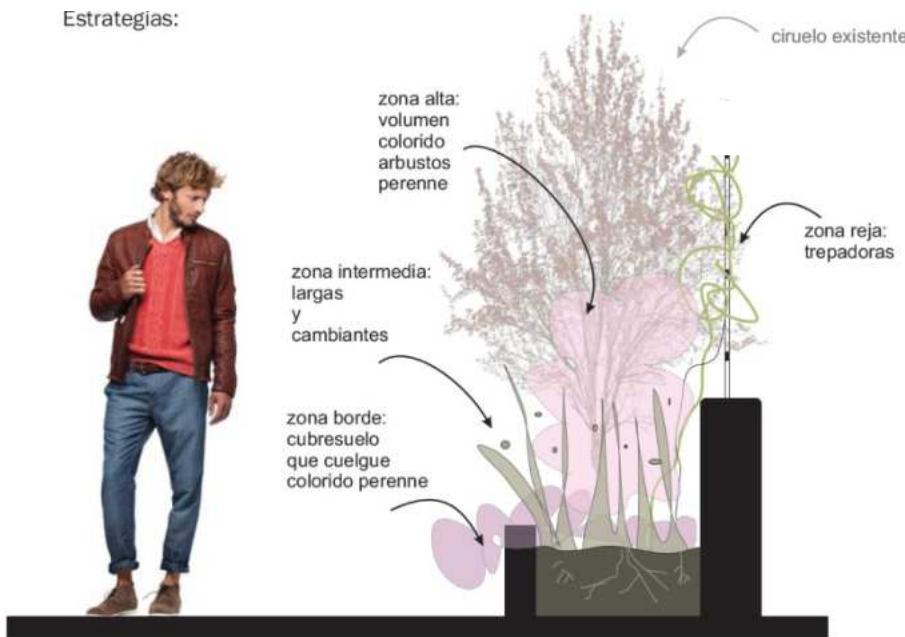


Foto Diciembre 2019

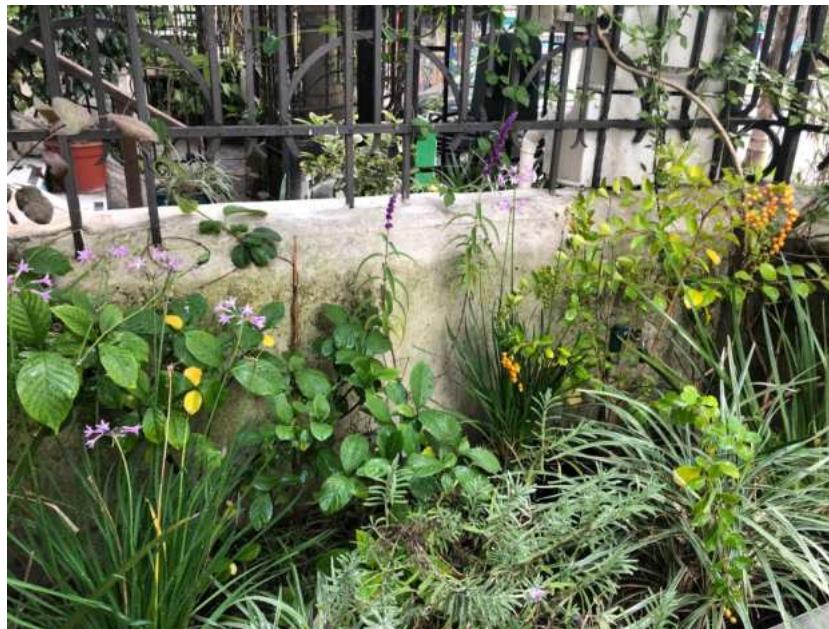


Foto Abril 2023

Estrategias:



Antes, Foto Diciembre 2019



Ahora, Fotos 2023





Antes



Fotomontaje



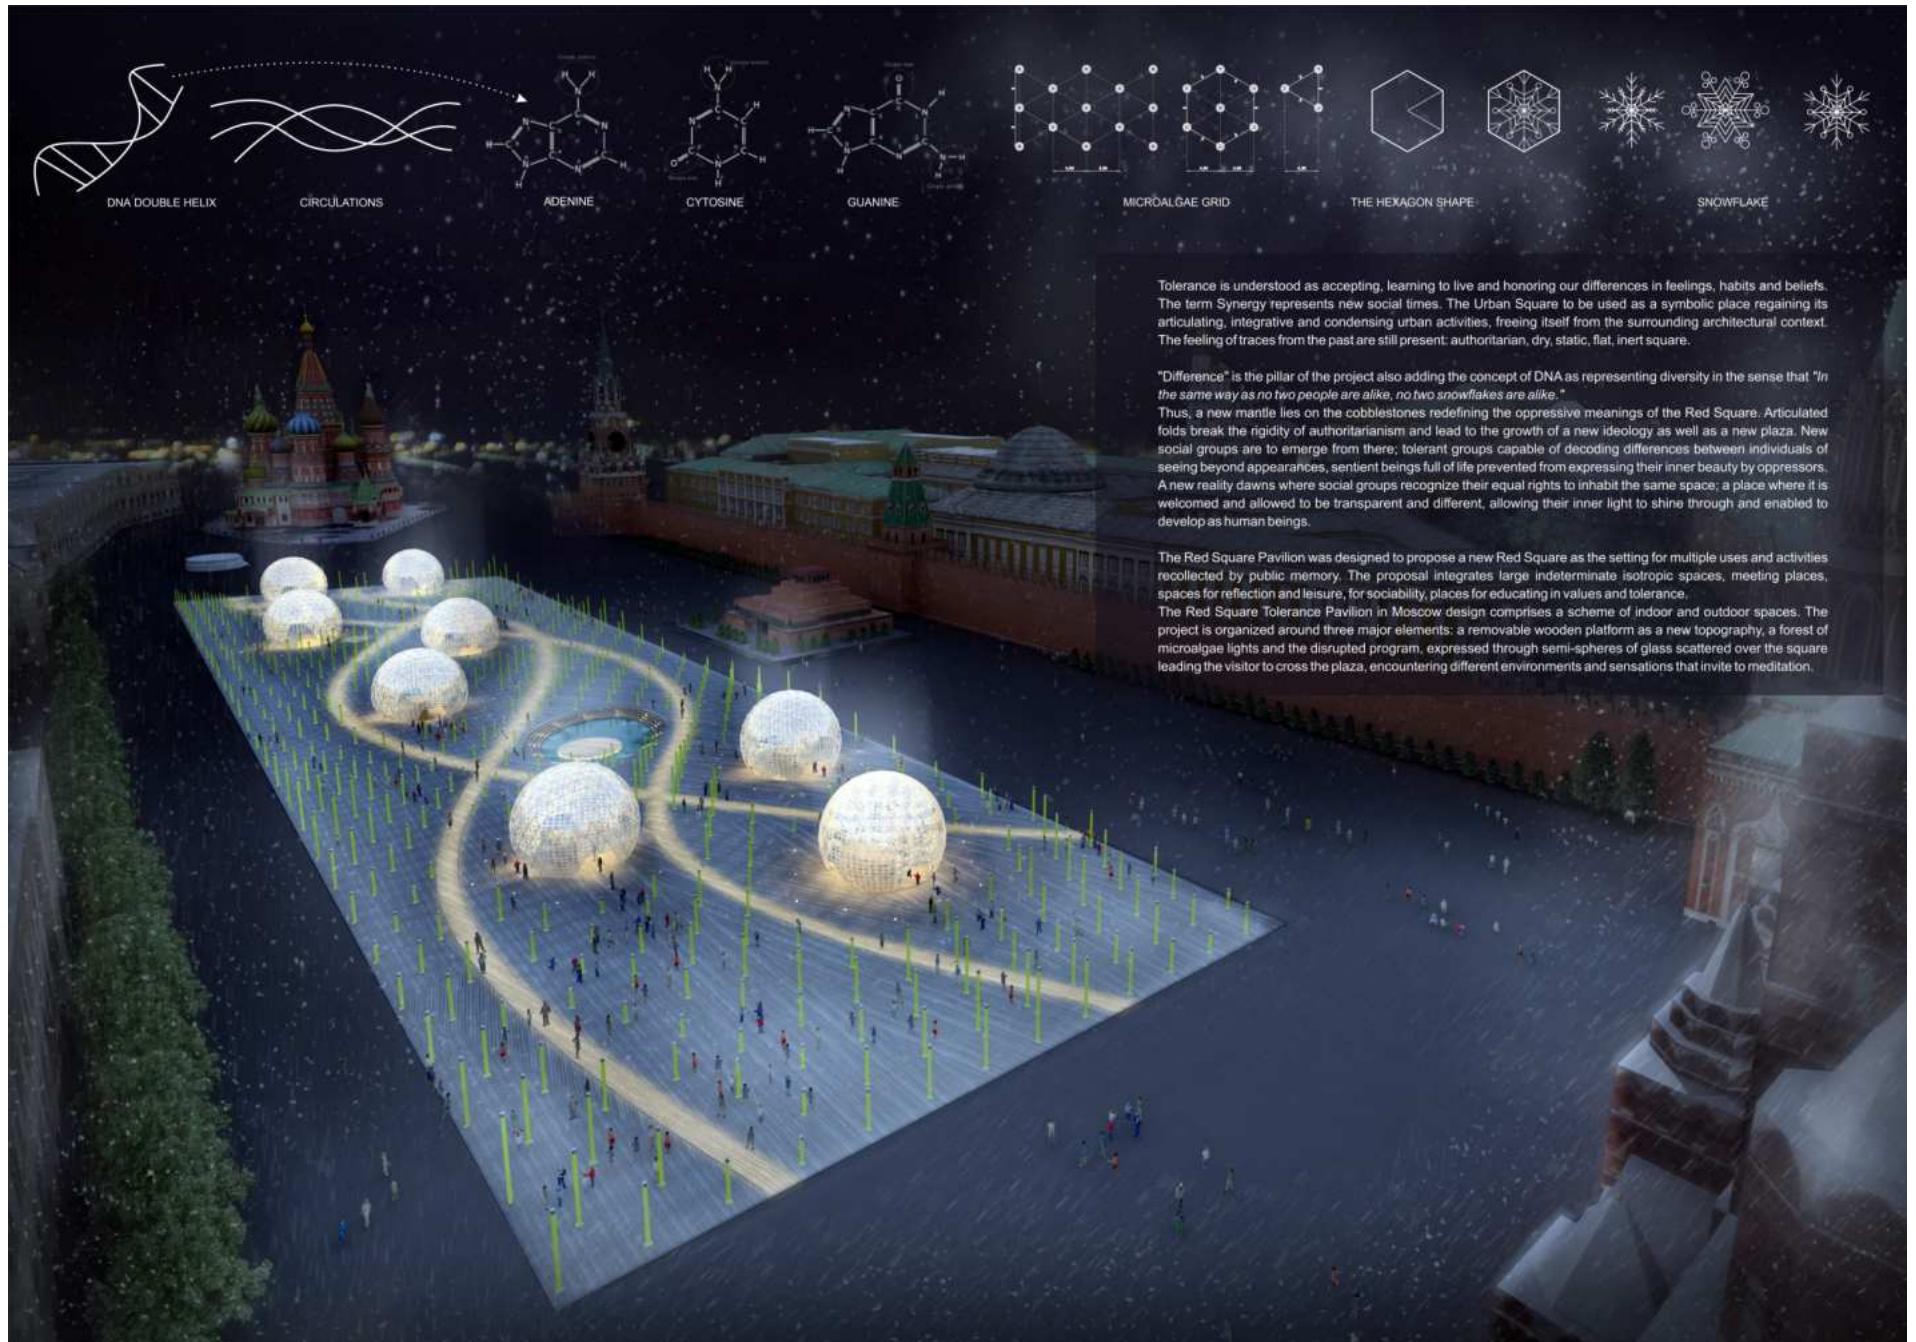


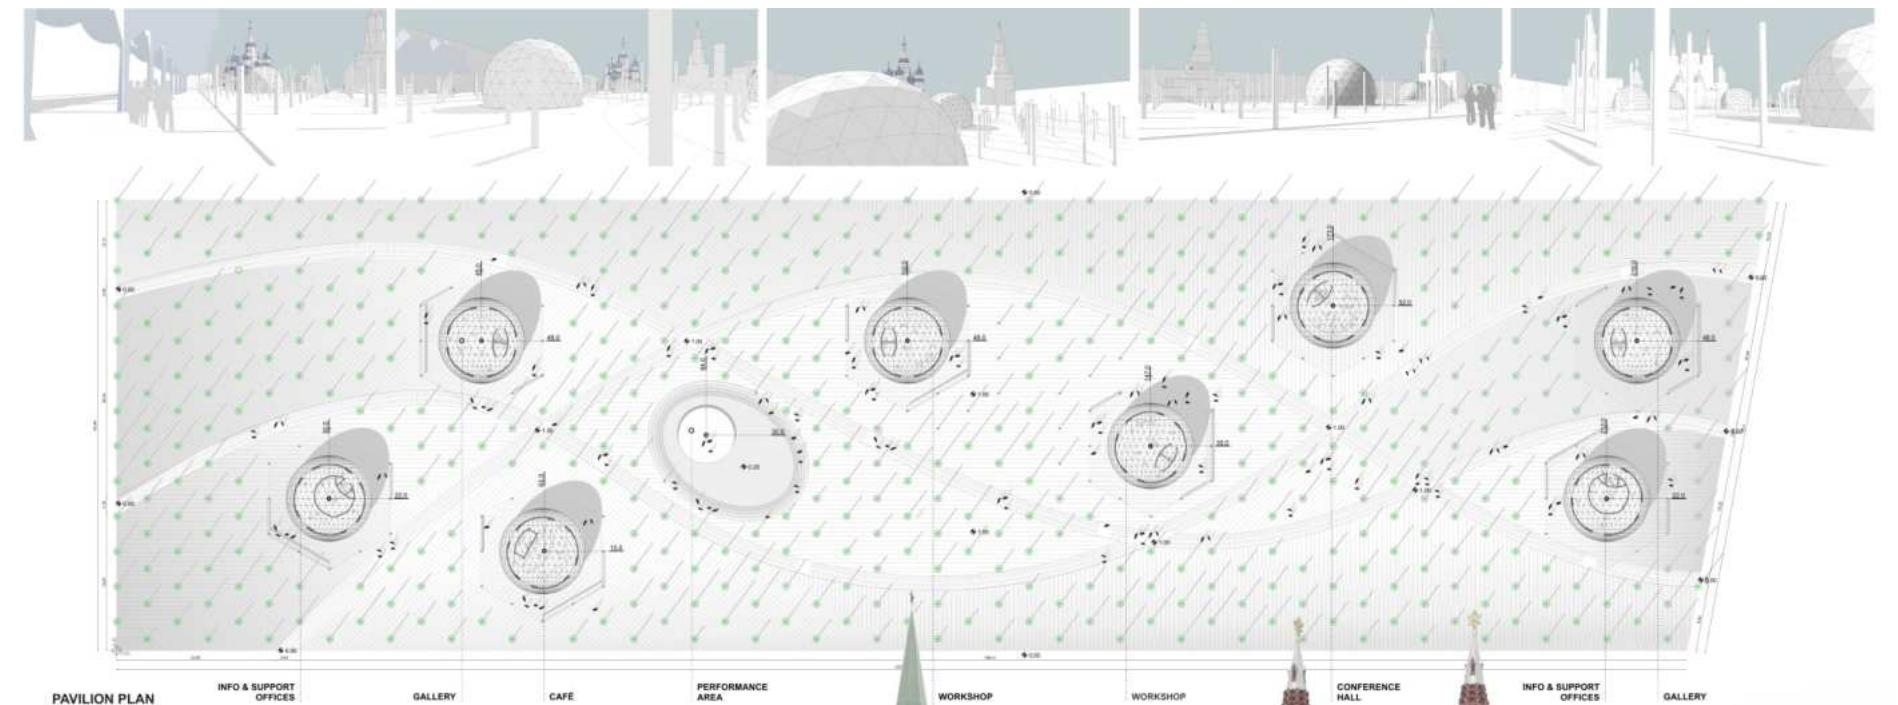


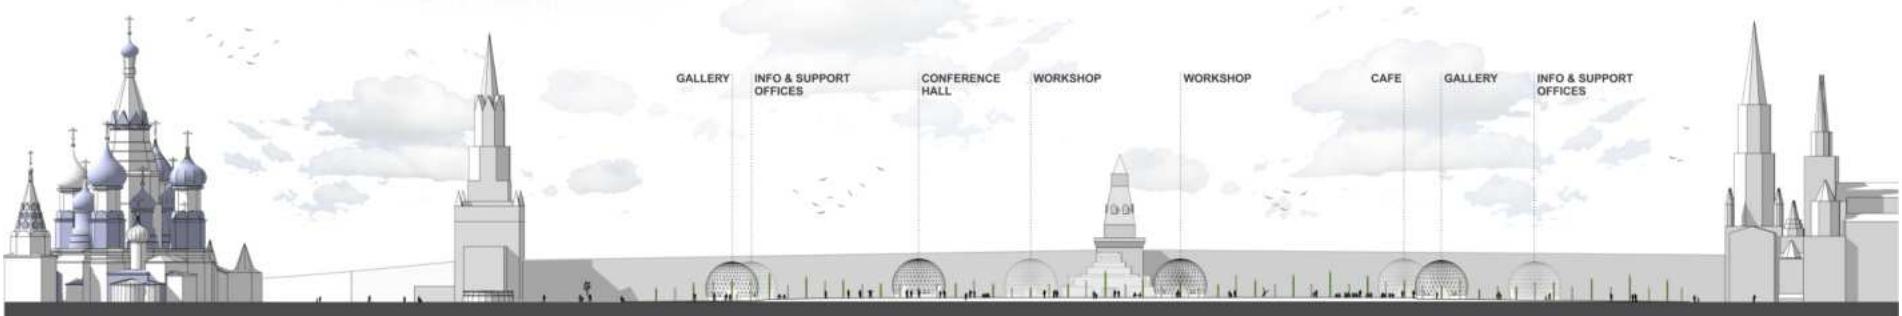












**FOOTPRINT**

The Pavilion arouses together two essential opposite concepts: temporary versus enduring. They both coexist in harmony. The first one by reinforcing its de-mountable essence in every design decision taken for its accomplishment. The second one, by spreading and reusing the microalgae lights for permanent urban equipment in muscovite squares as urban milestones leaving enduring social and environmental footprints.

**GLASS SPHERES**

The interior of the Sphere is a perforated lace-like skin that allows natural light to filter. The crystal surface of the spheres will evolve from a light, reflecting form during the day to a light diffusing screen at night. The basic interior shape of them is planned to create a more intimate feeling. Interior surfaces modules of sheet-aluminum panels are inspired by the varying designs of snowflakes.

**PASSIVE DESIGN**

Passive design uses low-energy for heating. Solar energy can be captured from periods of relative abundance and released during cooler periods.

**GREENHOUSE EFFECT**

Short waves heat the ground and objects. Infrared rays radiate from ground and objects and cannot pass through the glass. Warm air rises and heats the interior.

**NATURAL VENTILATION**

The main purposes of ventilation are to regulate the temperature and humidity to the optimal level, and to ensure movement of air.

**MICROALGAE FOREST**

The concept is to exploit the ability of microalgae to capture the CO<sub>2</sub> (carbon dioxide) in the process of photosynthesis, to reduce the consequences of gaseous pollutants in the environment and their effects on global warming.

Scientific studies determine that microalgae can capture 10 times more carbon dioxide than a regular plant; therefore, these unicellular organisms can perform a purification process, faster than any forest in the world.

**NEW TOPOGRAPHY**

The new topography connects the main program: a concert hall, two workshops and two galleries, and becomes the bridge between the spheres to link these unique individuals. The organization is completed by both the receptions and advice and support offices as well as the cafe, which support the main program.

**LIGHTING**

The part of the light which is not absorbed by the algae for the photosynthesis is converted into heat. The process also produces methane gas to generate electricity. The tubes which are disseminated in a hexagonal grid design, provide energy to the pavilion.

**HEATING**

The wooden articulated platform is a functional layout. It is demountable and becomes a raised floor used as technical floor where electrical cabling, communication systems, heating and cooling ducts, pipework, is set to meet the program's functional requirements.

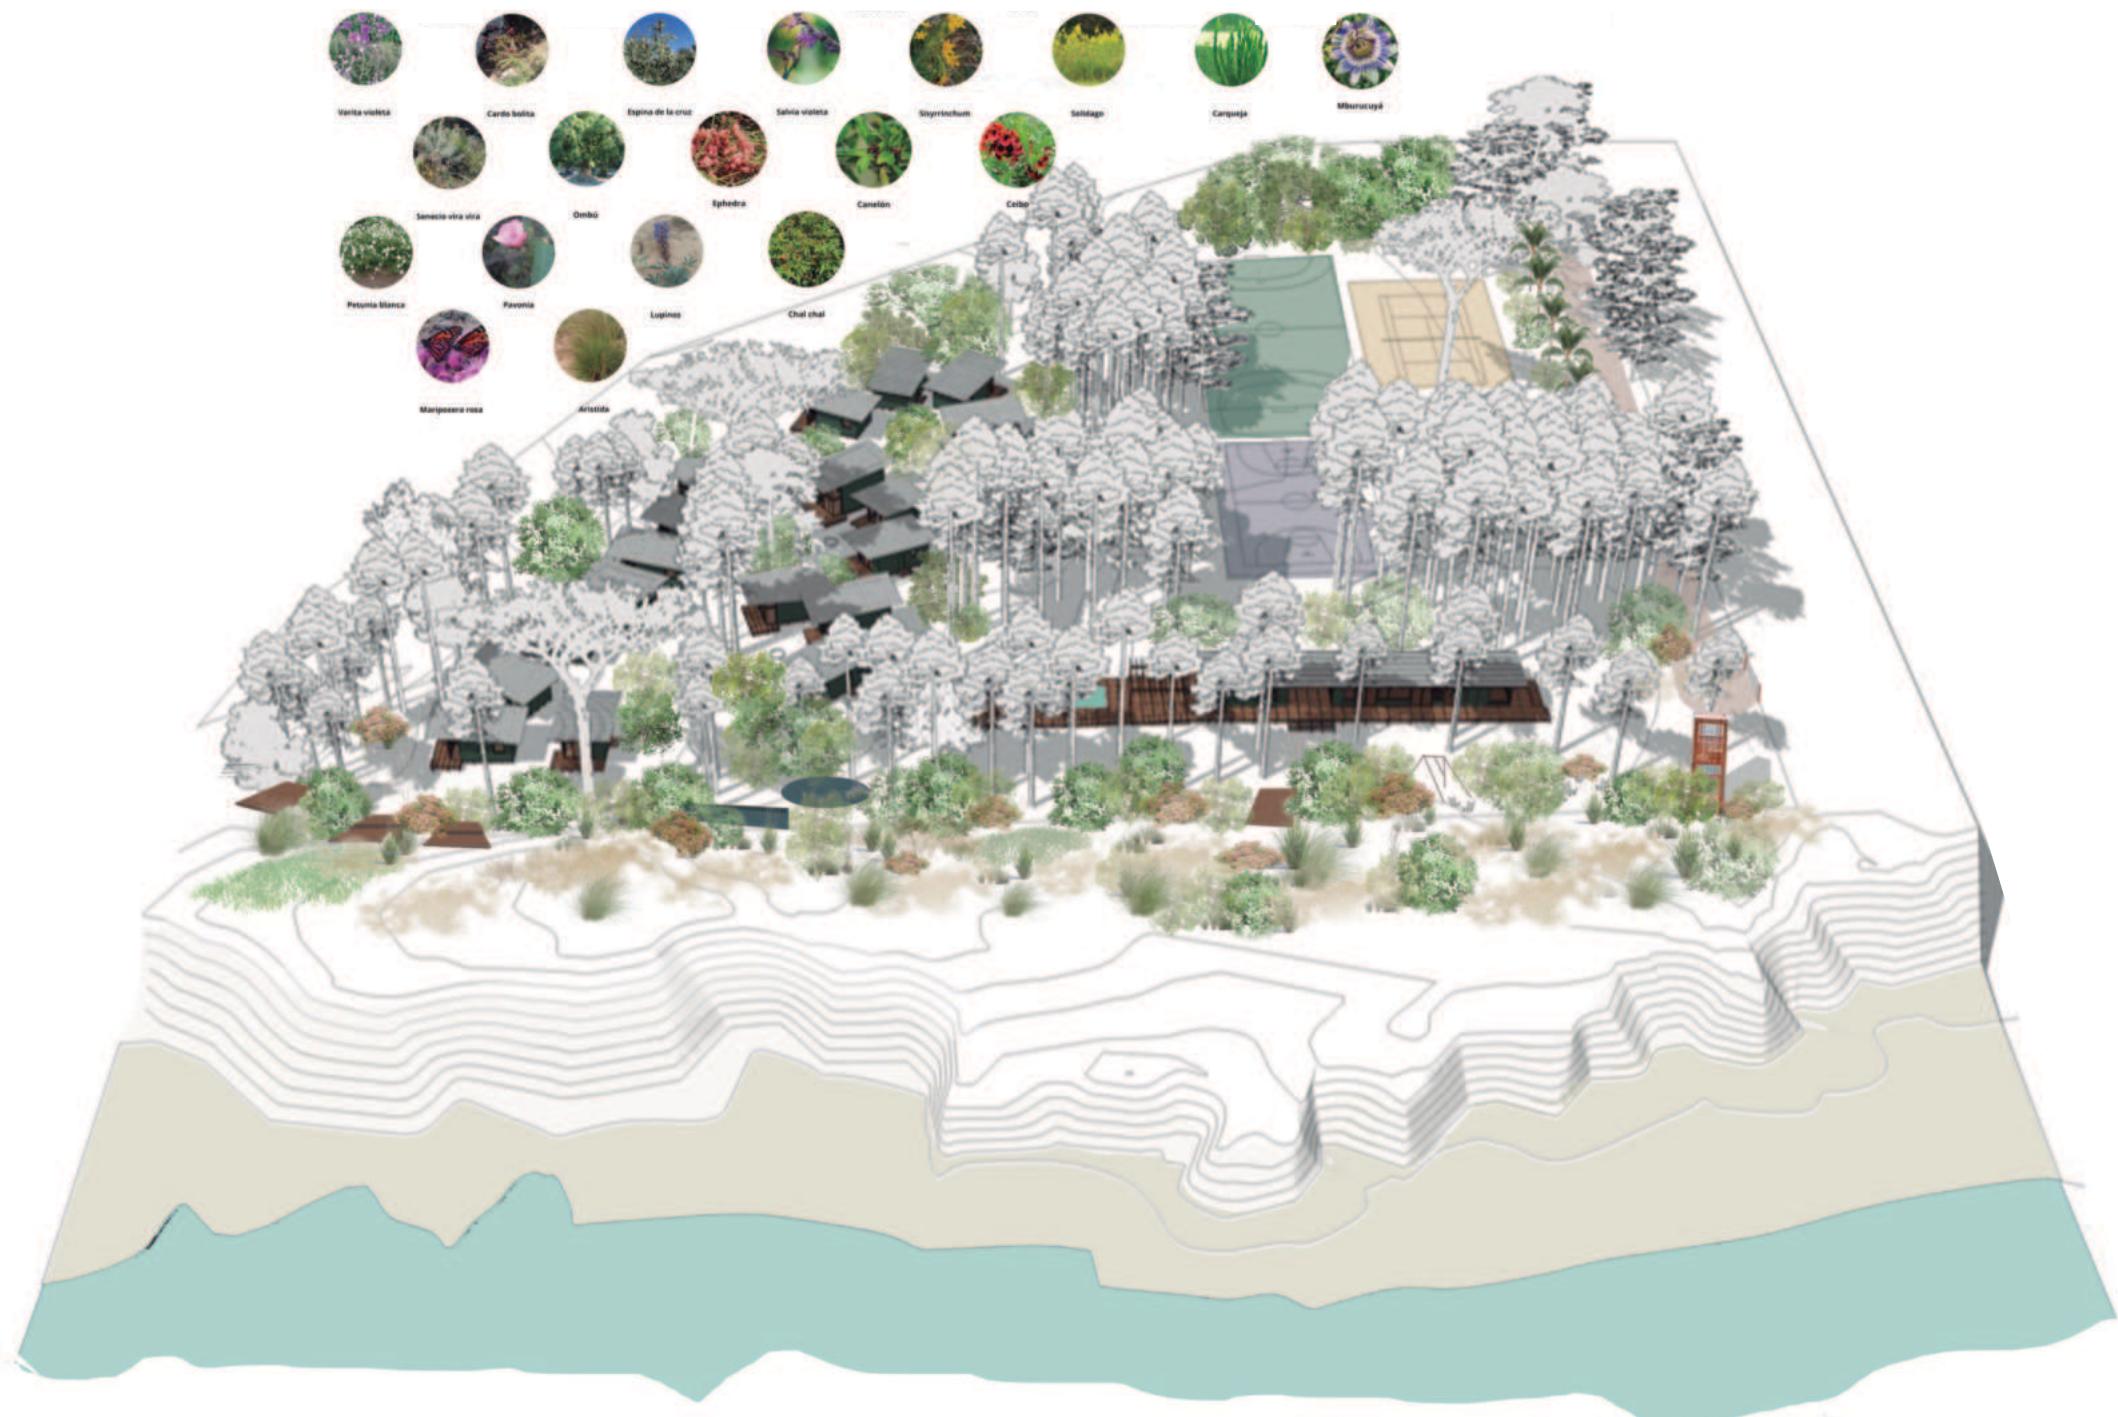
**TACTILE PAVING SURFACE**

The floor incorporates tactile paving surface and ramps for disabled people. It is accessible for everyone.

**SECTIONAL VIEW**

GALLERY  
INFO & SUPPORT OFFICES  
CONFERENCE HALL  
WORKSHOP  
WORKSHOP  
CAFE  
GALLERY  
INFO & SUPPORT OFFICES









Zona Contemplación



Zona Juegos Adolescentes



Zona Juego Niños



Zona Mirador









\* Experiencia en Maquetas

Co-Fundadora del Taller de ejecución de Maquetas Mini +

- Maquetas Hiperrealistas
- Maquetas Semi abstractas
- Diferentes escalas
- Diferentes programas



Proyecto: Edificio Delamar  
Cliente: Santana Arquitectos-modulo  
Escala: 1/100  
Base: 1.40 m x 2.10 m



Proyecto: Edificio Delamar  
Cliente: Santana -modulo  
Escala: 1/100  
Base: 1.40 m x 2.10 m





Proyecto: Vivienda Ochopatios  
Cliente: Arq. Rifa Gen. 2001  
Escala: 1/50  
Base: 50 cm x 1.30 m  
Representación: Realista



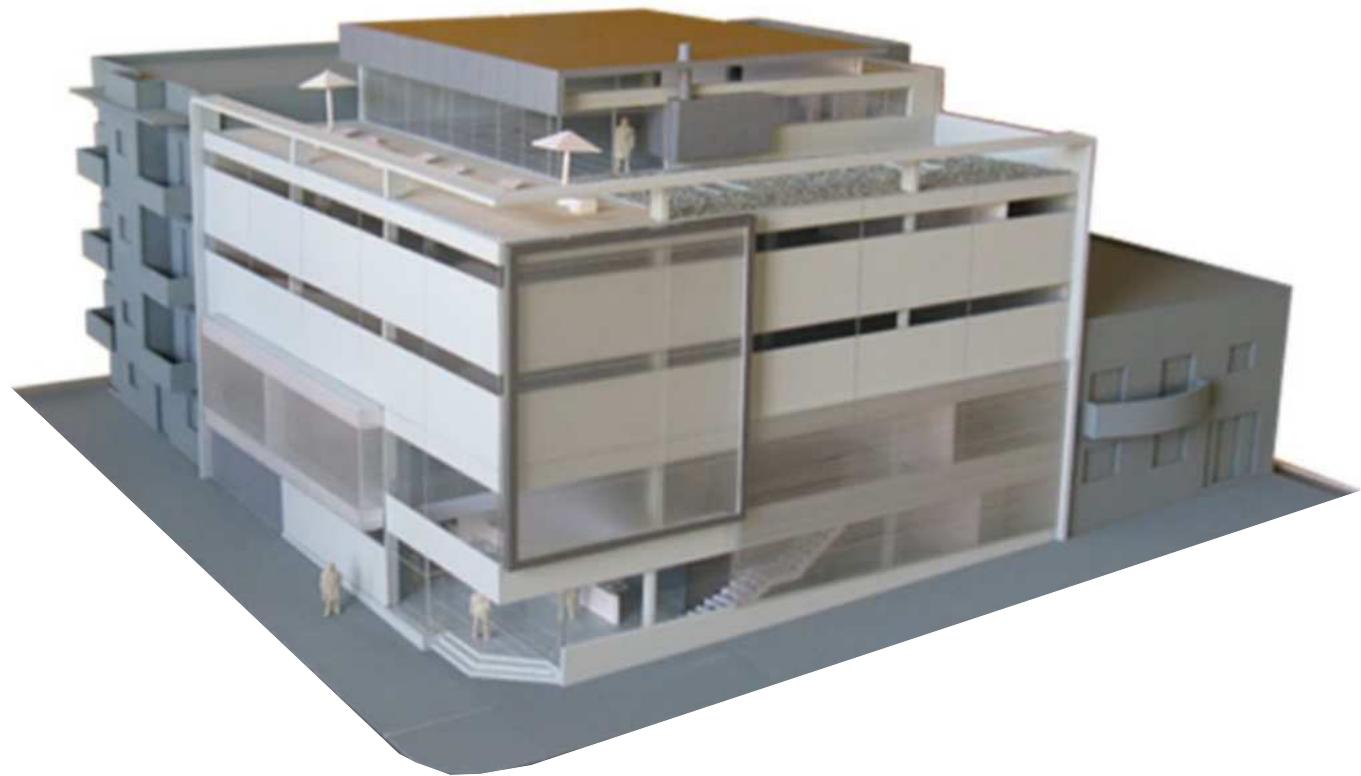


Proyecto: Edificio French House  
Cliente: Estudio Tanco Errea-modulo  
Escala: 1/100  
Base: 70 cm x 1.00 m  
Representación : hiperrealista





Proyecto: Local Larriquie Rulemanes  
Cliente: Umpierrez Dijdsmedian arquitectos  
Escala: 1/75  
Base: 60 cm x 60 cm  
Representación : semi-abstracta





Proyecto: Torre 58  
Cliente: Estudio Sitio-modulo  
Escala: 1/100  
Base: 70 cm x 90 cm  
Representación : semi-abstracta





Proyecto: Torre Francia  
Cliente: Inmobiliaria Intermedio-modulo  
Escala: 1/50  
Base: 1.40 m x 2.80 m  
Representación : Hiperrealista



Proyecto: Torre Francia  
Cliente: Inmobiliaria  
Escala: 1/50  
Base: 1.40 m x 2.80 m  
Hiperrealista





Proyecto: Exposición Rural del Prado 2009  
Cliente: INIA  
Escala: 1/250  
Stand



Proyecto: Exposición Rural del Prado  
Cliente: INIA  
Escala: 1/250  
Stand



Proyecto: Exposición Rural del Prado 2009  
Cliente: INIA  
Escala: 1/250  
Stand



Proyecto: Exposición Rural  
Cliente: INIA  
Escala: 1/250  
Stand





Proyecto: Exposición Rural del Prado 2006  
Cliente: INIA  
Escala: 1/30  
Stand



Caminería  
Luminarias  
Autos  
Camionetas  
Tractores  
Galpones  
Invernaderos  
Estaciones  
Alambrado  
Torres  
Tanques de agua





Proyecto: Propuestas para la Rambla de Montevideo  
Cliente: Arq. Kimelmann-modulo  
Escala: 1/500  
Base: 1.40 m x 2.40 m  
Representación : semi-abstracta



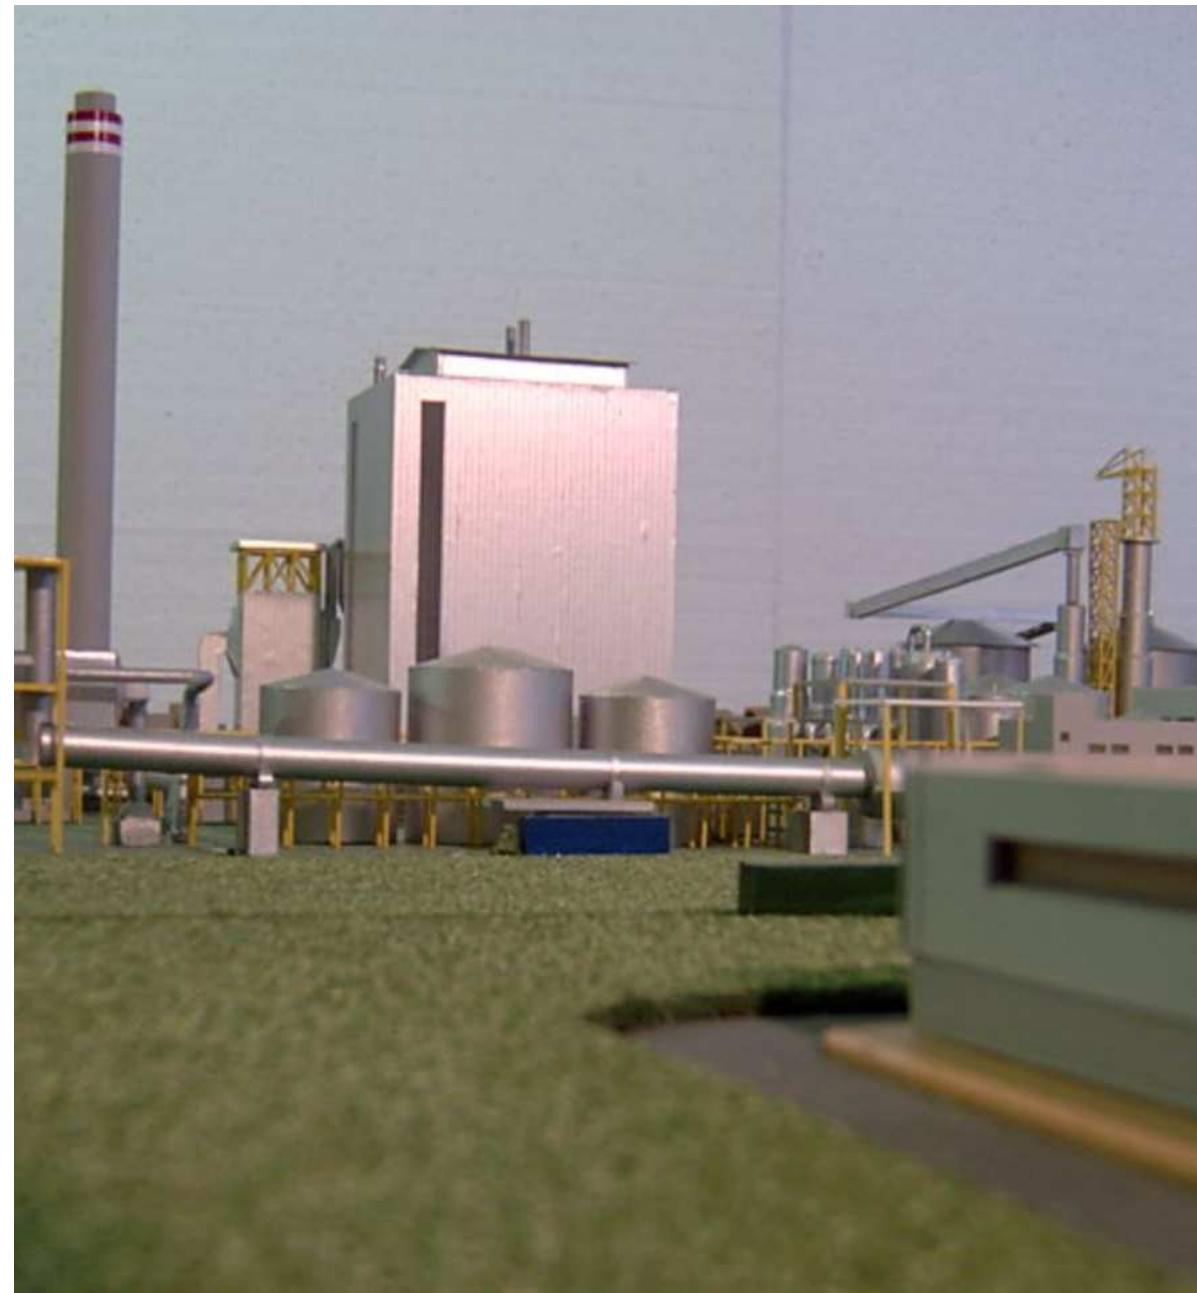


Proyecto: Propuesta para Kibon  
Cliente: Estudio Gómez Platero-modulo  
Escala: 1/500  
Base: 70 cm x 70 cm  
Representación : semi-abstracta





Proyecto: ENCE planta M'bopicuá  
Cliente: ENCE-modulo  
Escala: 1/500  
Base: 1.60 m x 2.40 m




Proyecto: ENCE planta M'bopicuá  
Cliente: ENCE-modulo  
Escala: 1/500  
Base: 1.60 m x 2.40 m






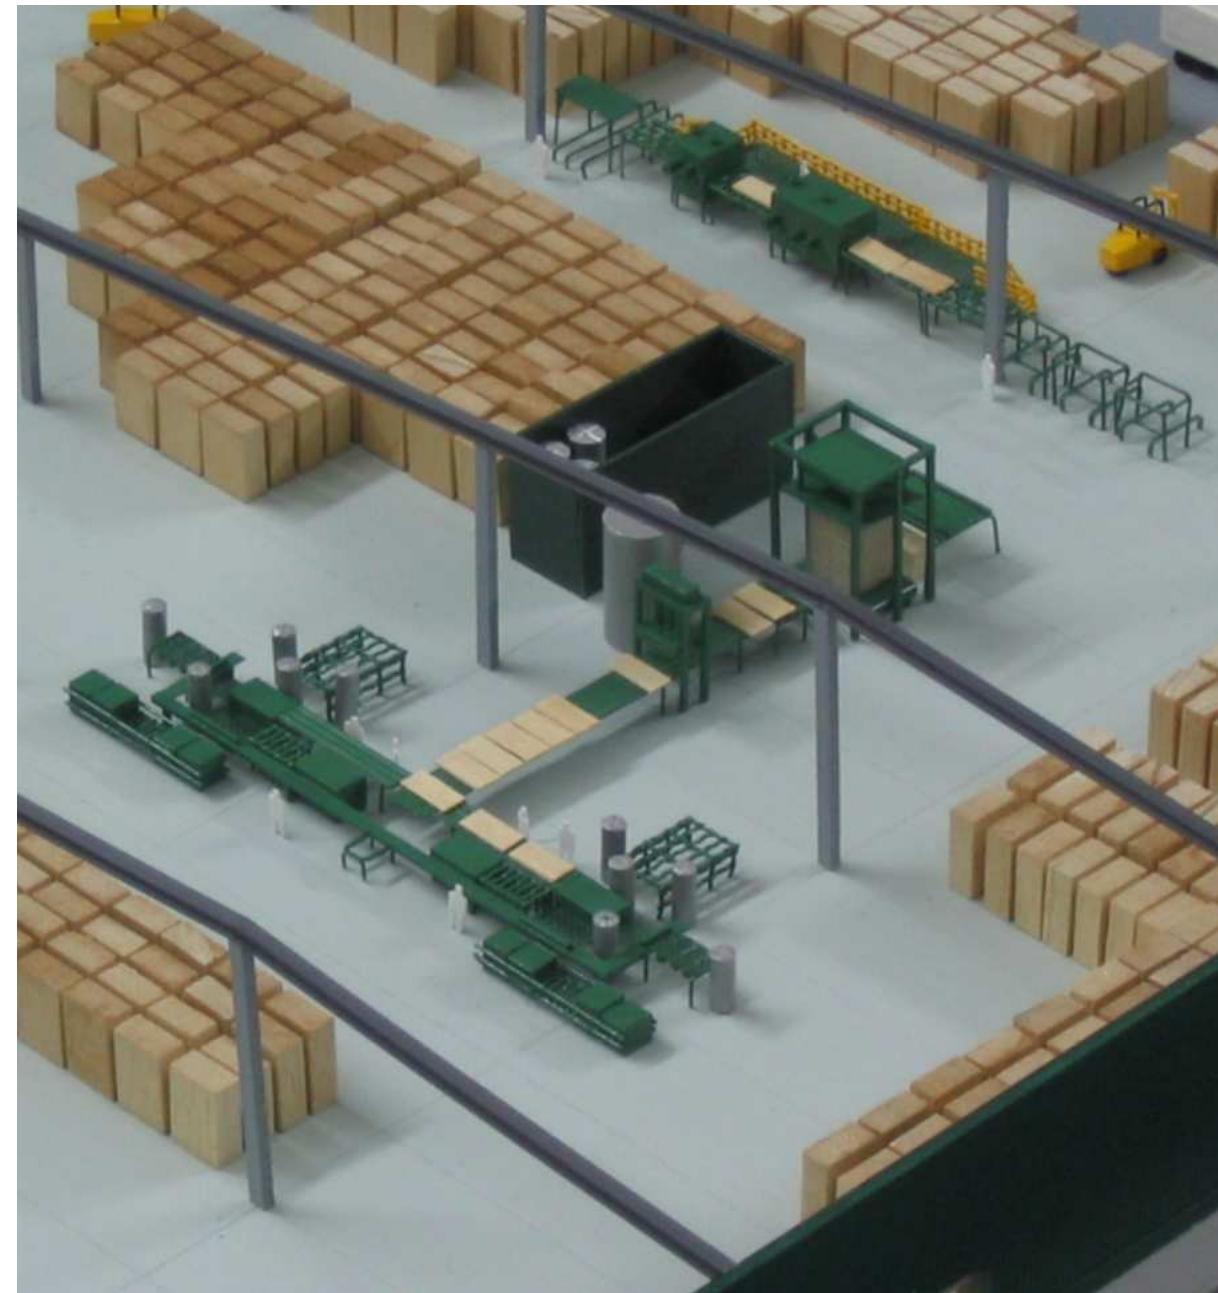Proyecto: Planta Laminadora Los Piques  
Cliente: Los Piques S.A.-modulo  
Escala: 1/200  
Base: 80 cm x 1.00 m





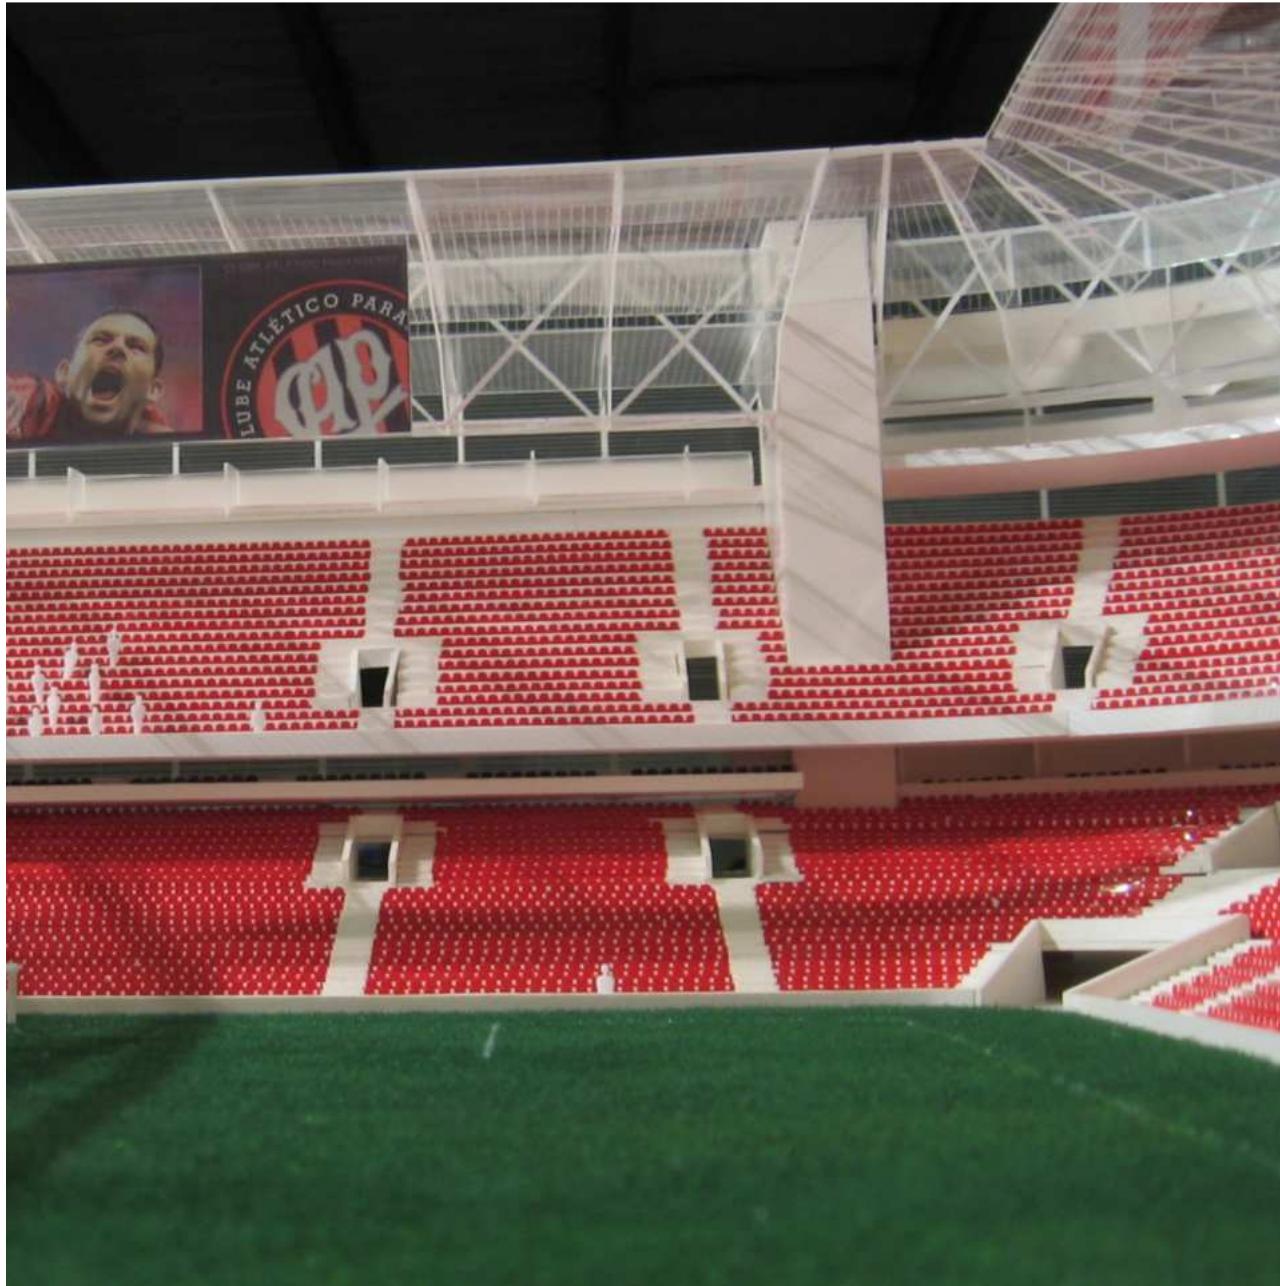Proyecto: Estadio del Club Atlético Paranaense  
Cliente: Arq. Carlos Arcos-modulo  
Escala: 1/150  
Base: 1.50 m x 2.25 m  
Representación : semi-abstracta



## \* Experiencia en Maquetas

Co-Fundadora del Taller de ejecución de Maquetas Mini +

- Maquetas Hiperrealistas
- Maquetas Semi abstractas
- Diferentes escalas
- Diferentes programas

### **Edificios de vivienda**

Rbla. O'Giggins\_ Montevideo, Malvín

Art Boulevard\_ Punta del Este

Golf\_ Montevideo, barrio Punta Carretas

French House\_ Montevideo, Carrasco

Delamar\_ Barra de Maldonado

Torre Francia\_ Punta del Este

Mar de lobos\_ Punta del este

Vivienda Arq. Rifa Generación 2001 - 1er Premio

Concurso de propuestas para Montevideo, ramblas de Pocitos y Buceo,

Hotel Carrasco, Punta Brava y Mercado Agrícola

Alexander\_ Punta del Este

### **Intercambiadores**

Restauración maqueta del Aeropuerto Internacional de Carrasco

Concurso para el Nuevo Puerto de Colonia - 1er Premio

### **Comercio**

Nueva ampliación Montevideo Shopping

Edificio Larriquie Rulemanes \_ Montevideo, Centro

Torre 58\_ Montevideo, Ciudad Vieja

### **Industria**

ENCE\_ Fray Bentos

Planta Laminadora Los Piques

ENCE\_ Planta en Colonia

### **Deportes**

Estadio del Club Atlético Paranaense\_ Curitiba, Brasil

### **Establecimientos agrícolas**

INIA - Exposición Rural del Prado - 1er Premio 2006

INIA - Exposición Rural del Prado - 2do Premio 2009

## Diseño Gráfico

---

\* Afiches y Logotipos

## Diseño Gráfico

\* Afiches

Afiche a Color  
Formato A2



## Diseño Gráfico

\* Afiches

Afiche Color  
Serie Recitales  
Año 2018 A2

POLIFÓNICO  
**SANTA ELENA**  
PRESENTA

# RECITAL

## *De Amor y De Muerte*



REMITENTES, SOLISTAS y CORO  
Interpretando los siguientes autores:  
J. Dowland, M. de Cervantes,  
M. Flecha, F. García Lorca,  
O. Gjeilo, E. Grau,  
C. Guastavino, R. Halffter,  
J. Mäntyjärvi, A. Nervo,  
F. Schubert, W. Shakespeare  
P. Uusberg, J. Vásquez  
e I. Vilariño

B O N O  
COLABORACIÓN  
2 x 1 - \$ 600  
1 x 1 - \$ 350  
POR INVITACIONES  
COMUNICARSE:

Cupos Limitados

**10/05**  
**12/05**  
**20:15hs**

092 628 434  
[polifonico@santaelena.edu.py](mailto:polifonico@santaelena.edu.py)



## Diseño Gráfico

\* Afiches

Afiche Color  
Serie Recitales  
Formato A2



## Diseño Gráfico

\* Afiches

Afiche Color  
Formato A2



## Diseño Gráfico

\* Afiches

Afiche Color  
Formato A2



## Diseño Gráfico

\* Afiches

Afiche Color  
Tamaño 30x30cm



## Diseño Gráfico

\* Afiches

Afiche Color  
Tamaño 30x30cm



## Diseño Gráfico

---

\* *Logotipos*

Coro Femenino Tárraco  
Logo para redes



## Diseño Gráfico

### \* Logotipos

Estudio de Cerámica  
Sello para piezas y  
papelería  
Tamaño 1x2cm



## Diseño Gráfico

A Color  
Diferentes Formatos  
Tema Naturaleza

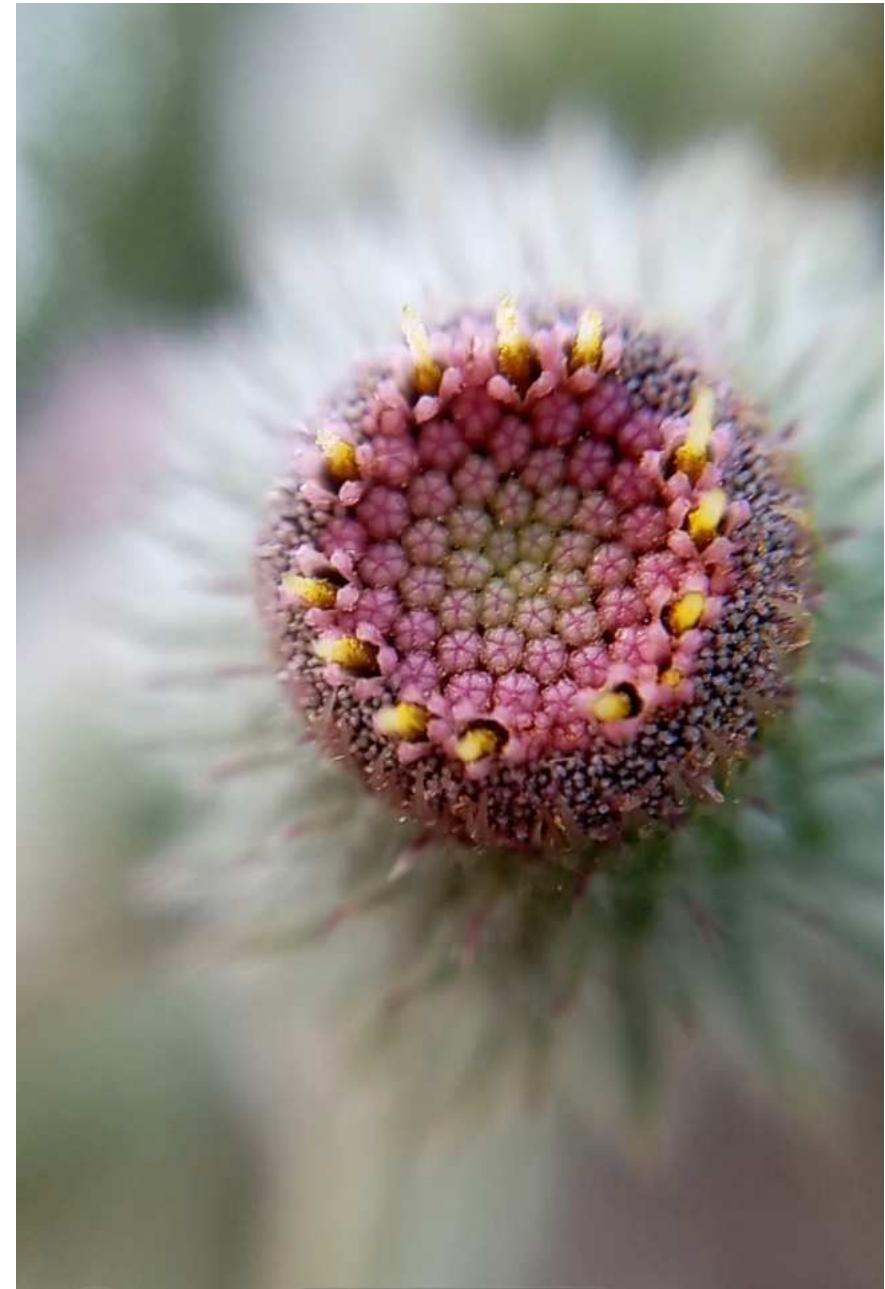
\* *Macrofotografía*



## Diseño Gráfico

A Color  
Diferentes Formatos  
Tema Flora


\* *Macrofotografía*



## Diseño Gráfico

A Color  
Diferentes Formatos  
Tema Flora

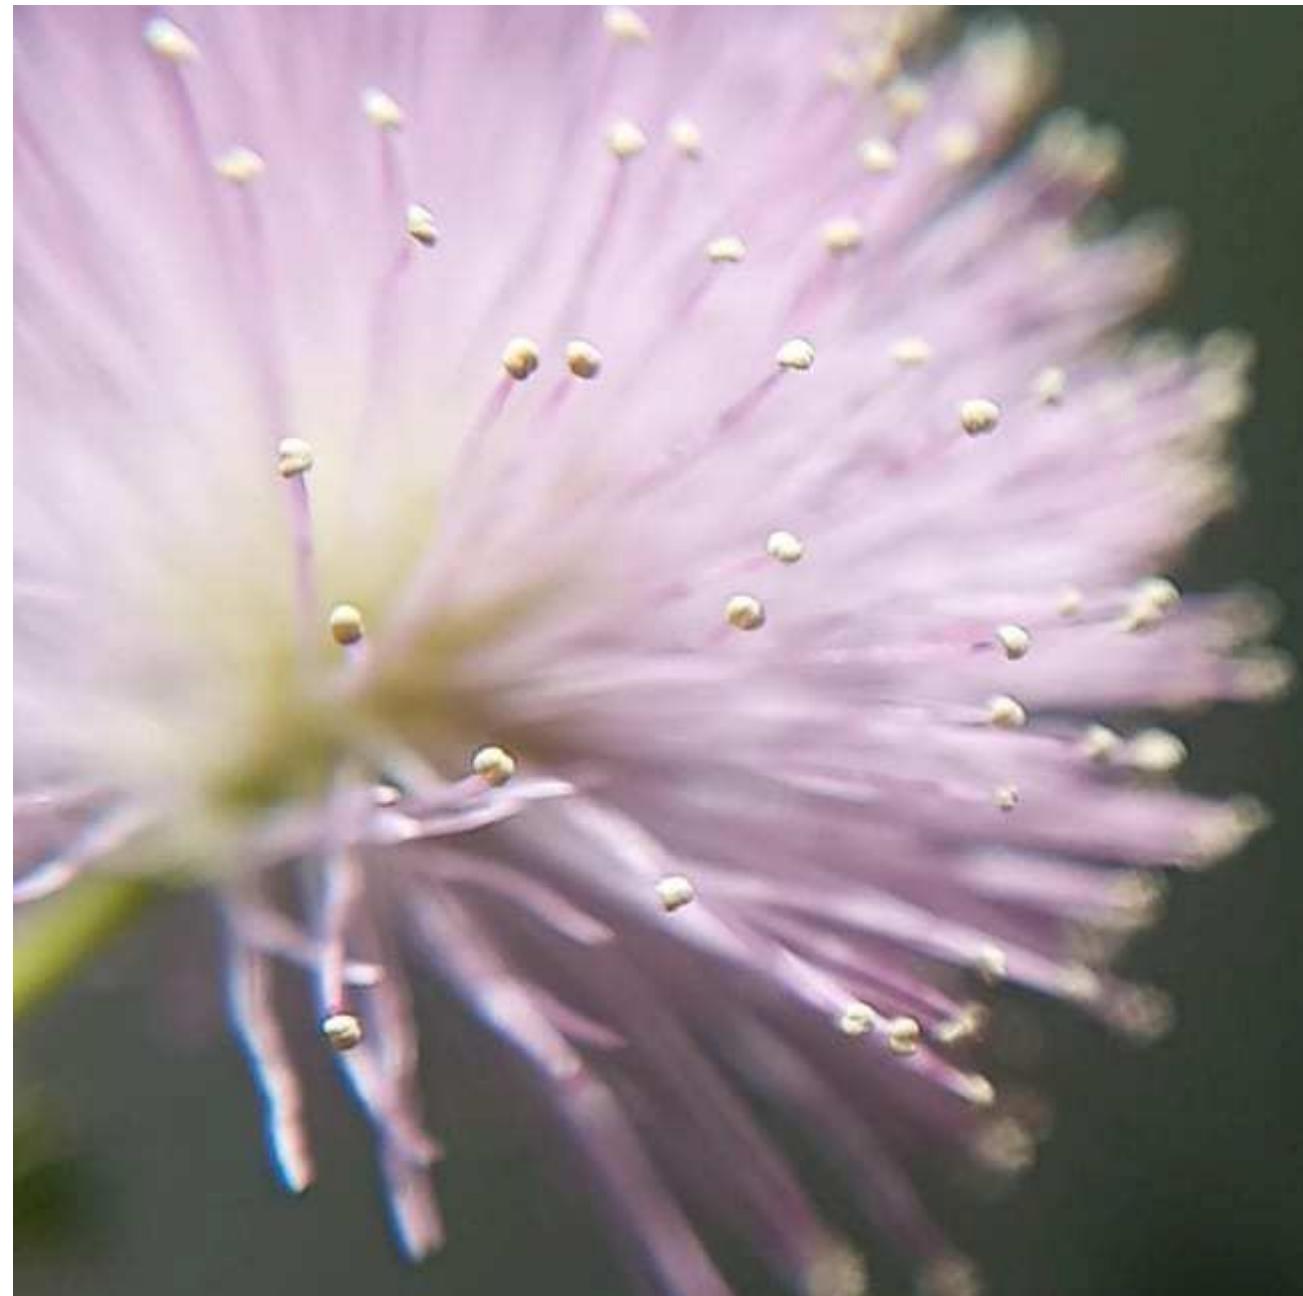\* *Macrofotografía*



# Diseño Gráfico

A Color  
Diferentes Formatos  
Tema Naturaleza

\* *Macrofotografía*

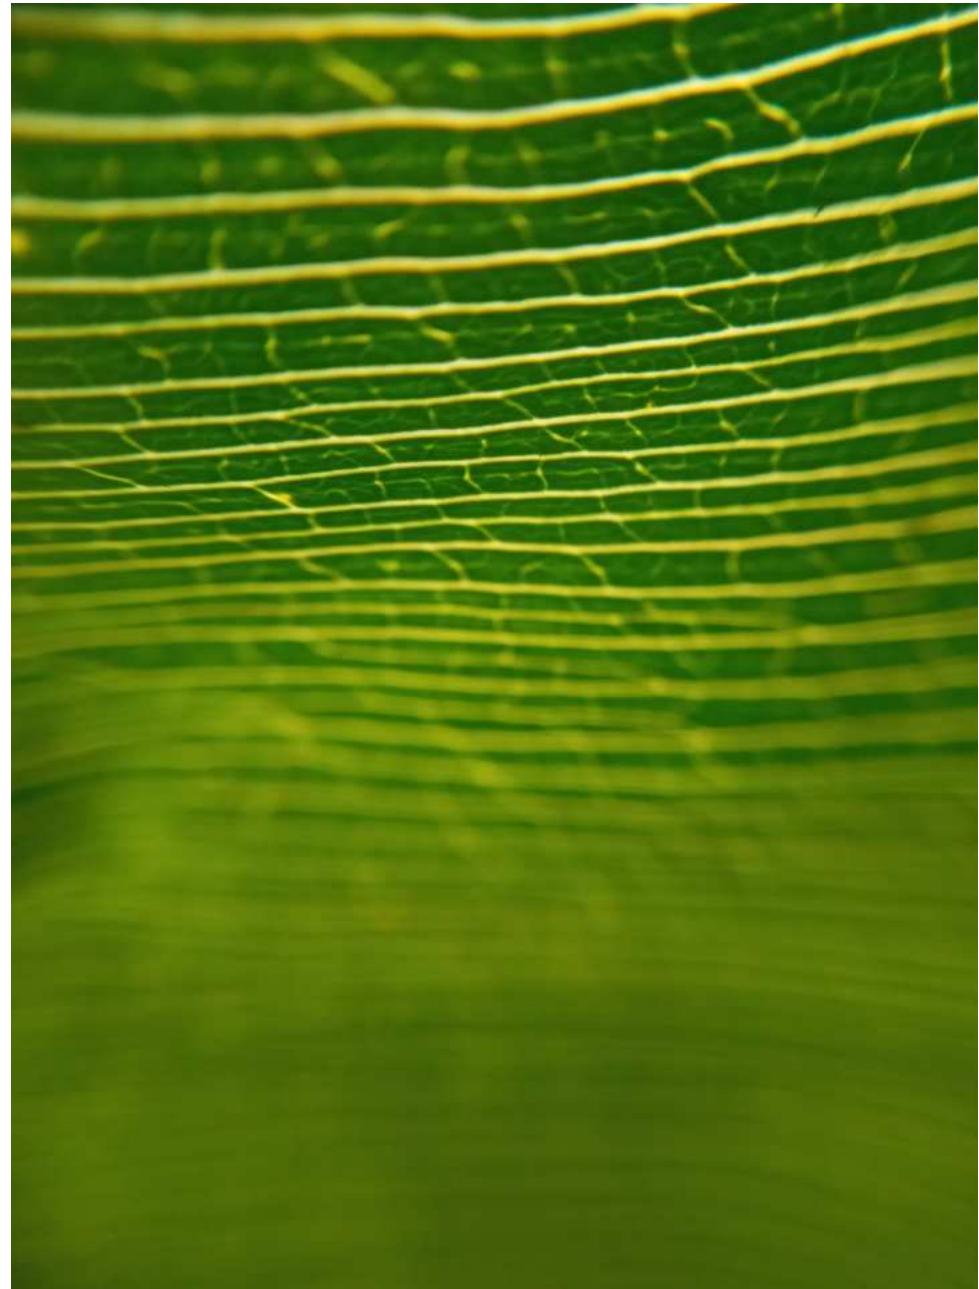


## Diseño Gráfico

---

\* *Macrofotografía*


A Color  
Diferentes Formatos  
Tema Naturaleza



## Diseño Gráfico

A Color  
Diferentes Formatos  
Tema Flora

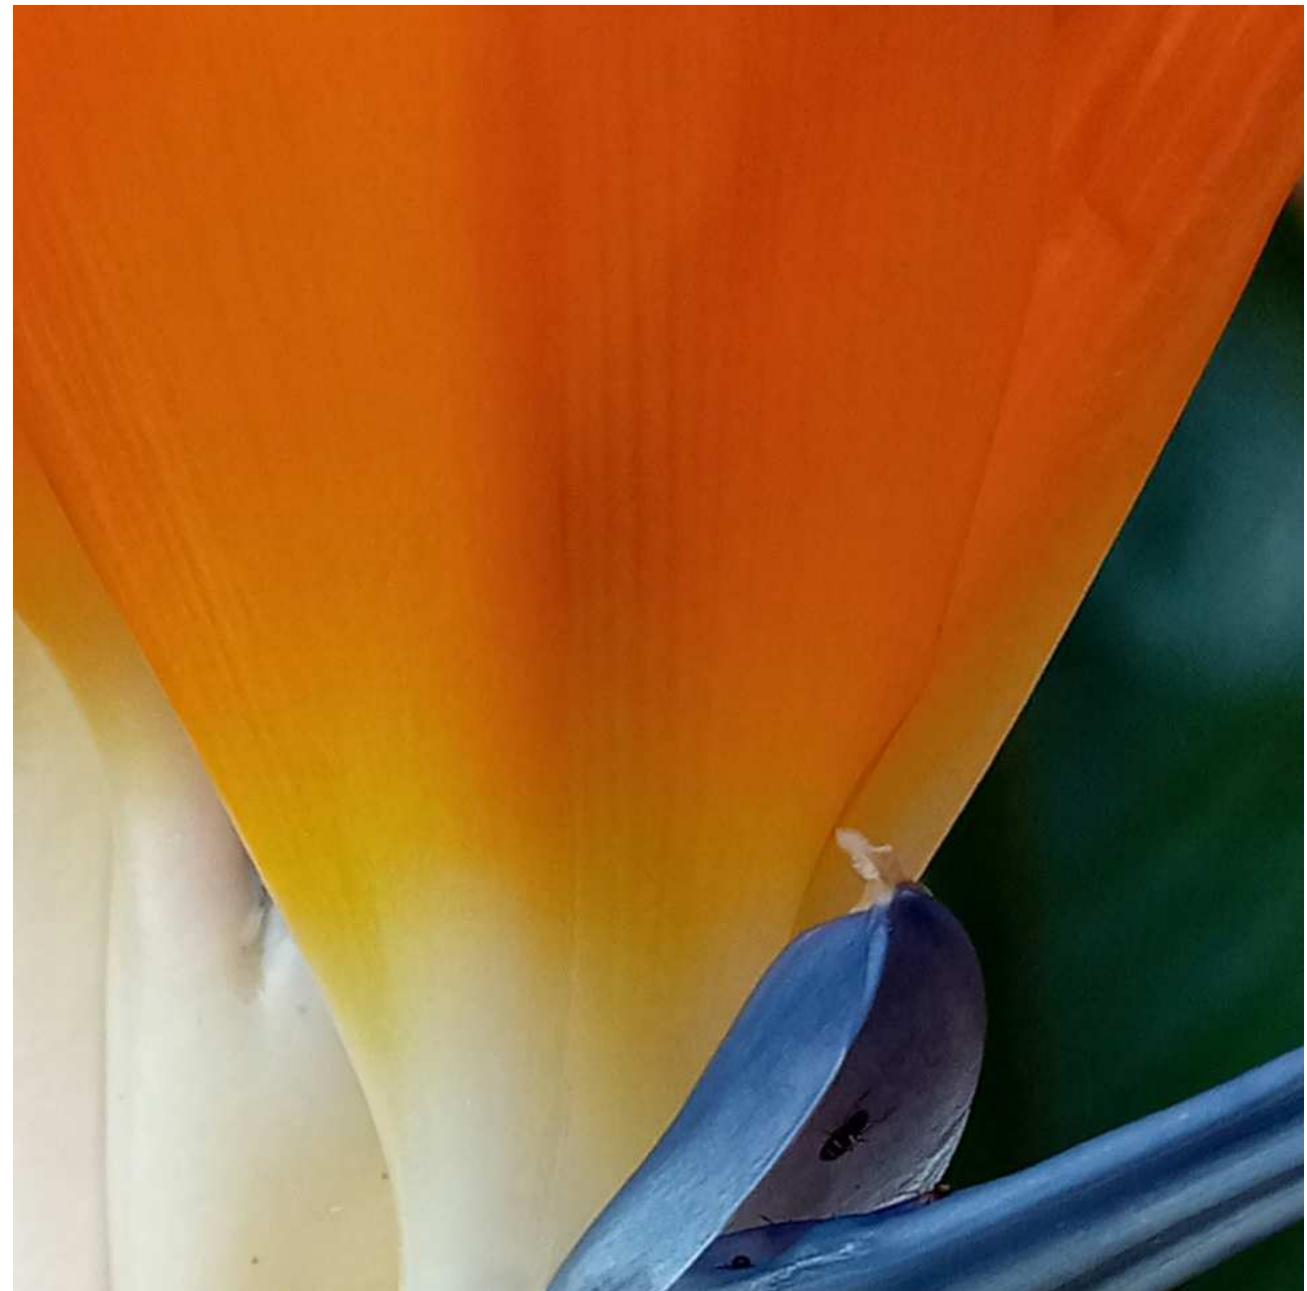
\* *Macrofotografía*



## Diseño Gráfico

A Color  
Diferentes Formatos  
Tema Naturaleza

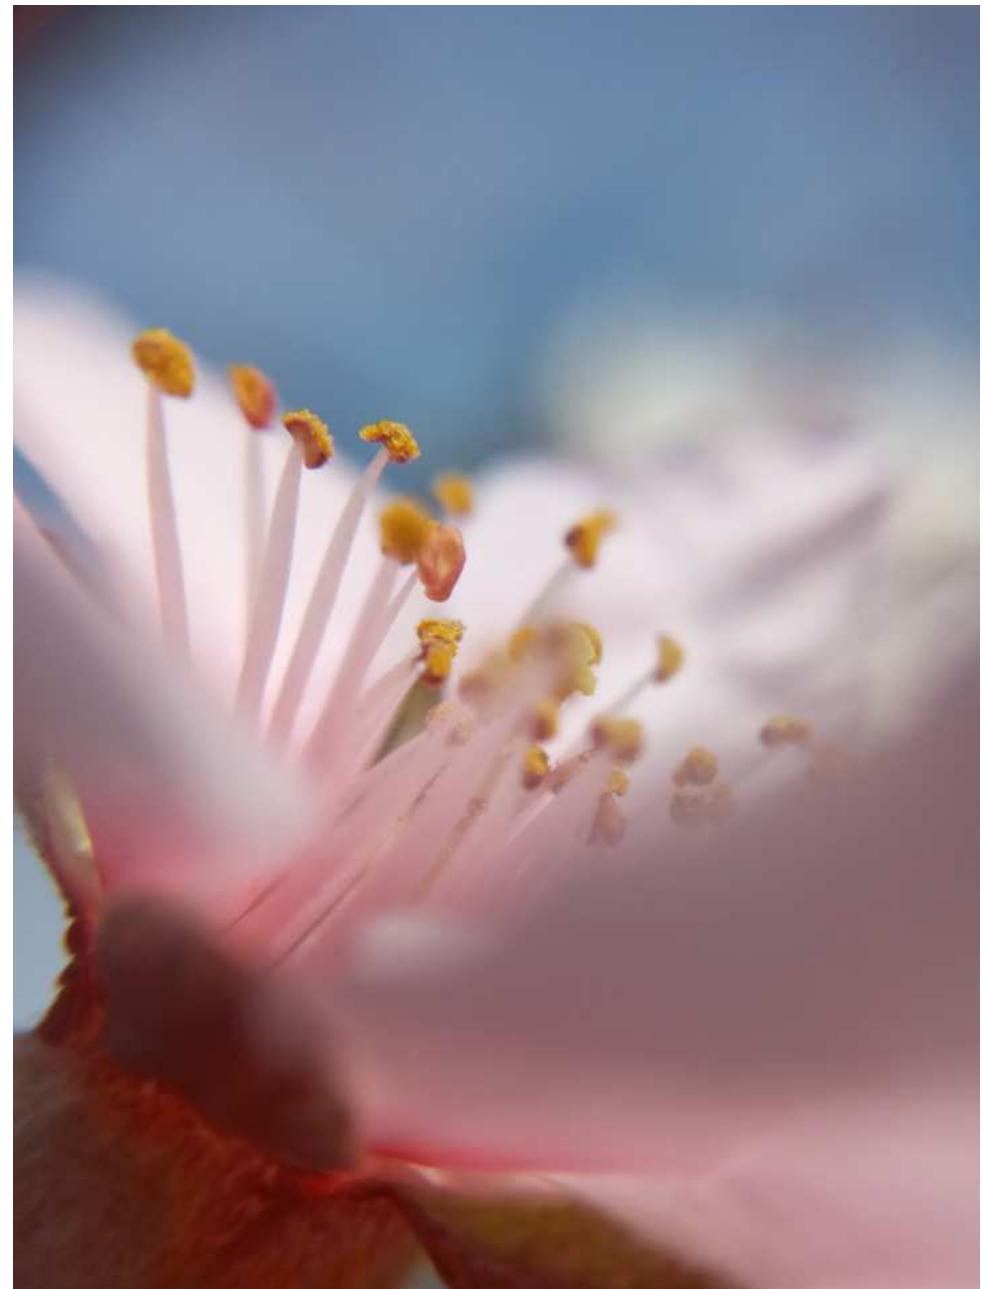\* *Macrofotografía*




## Diseño Gráfico

---

A Color  
Diferentes Formatos  
Tema Flora

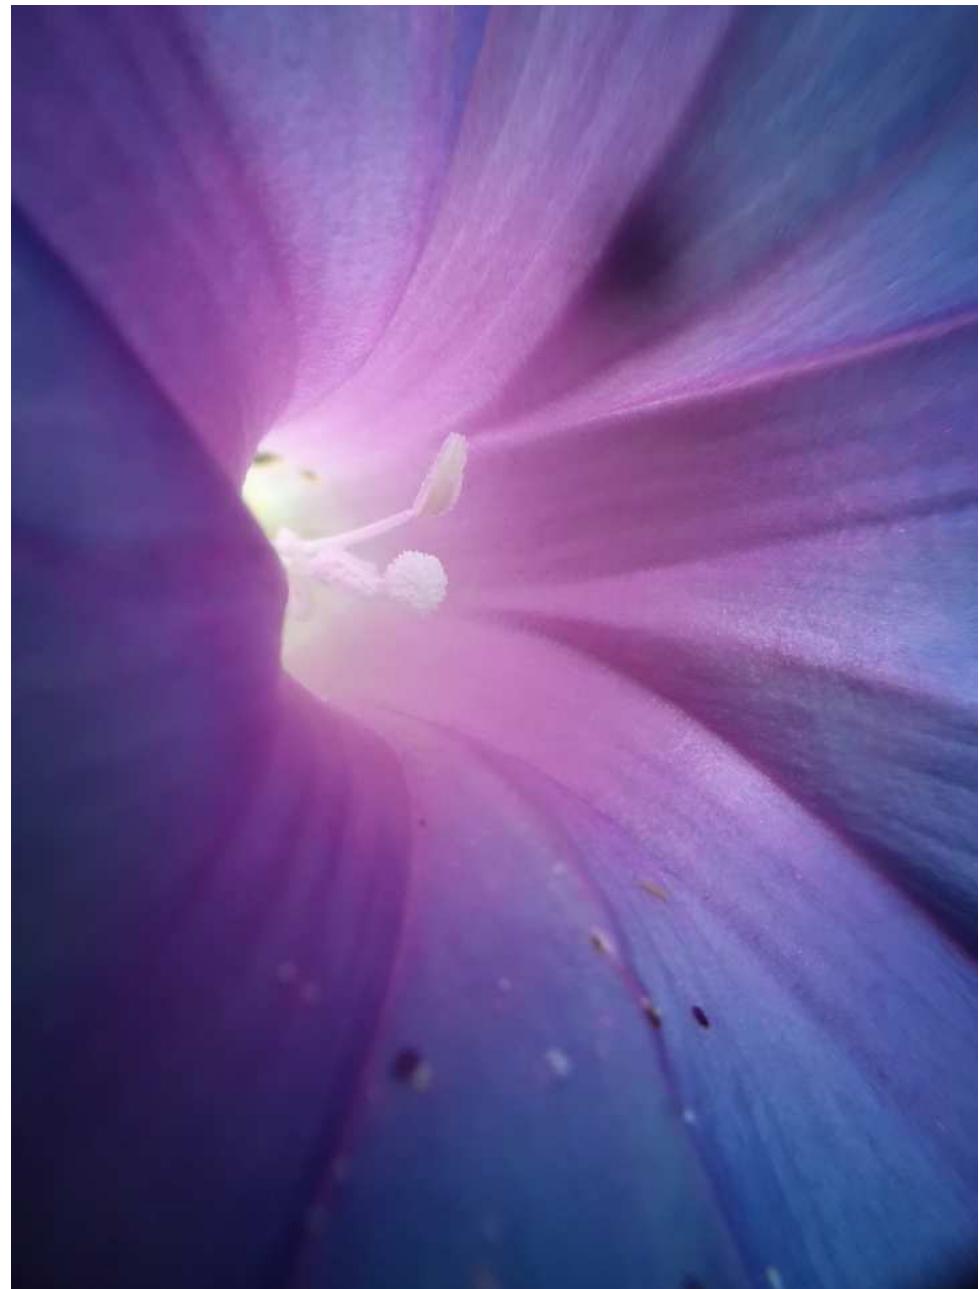\* *Macrofotografía*




## Diseño Gráfico

---

A Color  
Diferentes Formatos  
Tema Flora

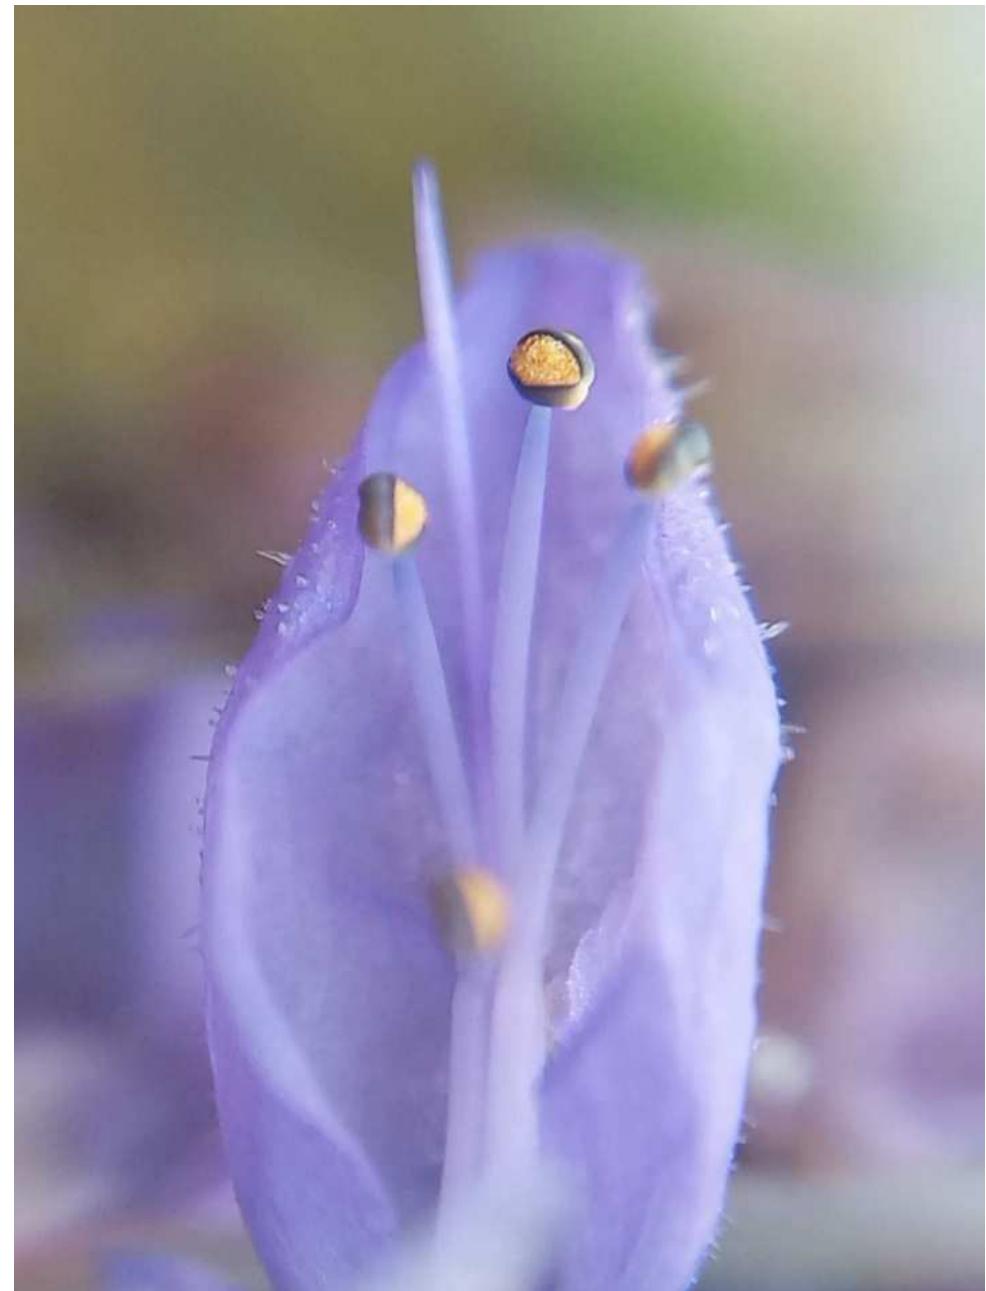\* *Macrofotografía*



## Diseño Gráfico

A Color  
Diferentes Formatos  
Tema Flora

\* *Macrofotografía*

